


令和7年度 耕地災害復旧事業 市上水路測量業務委託

平面図


S=1:250

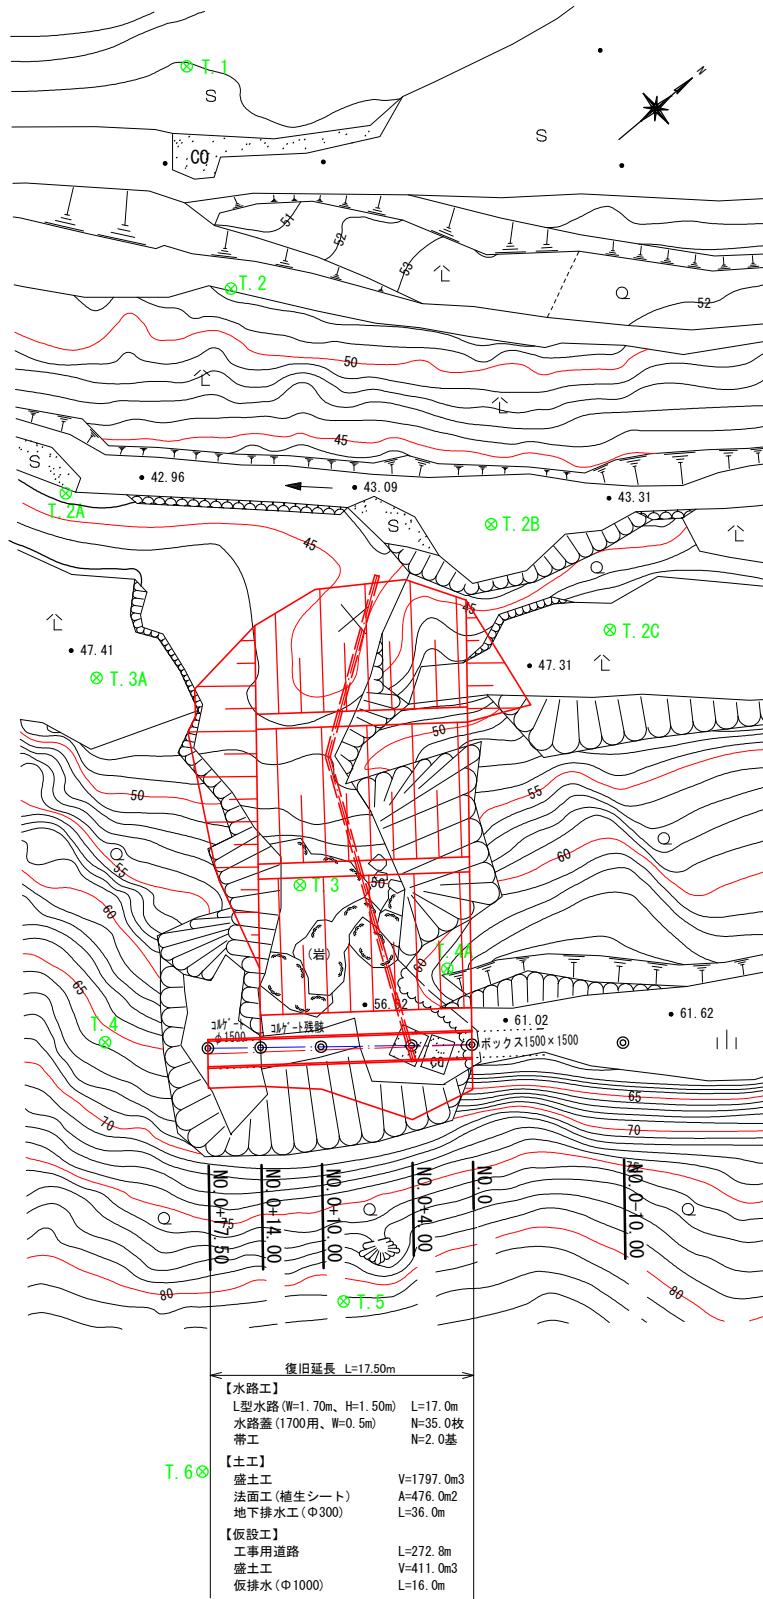

串間市大字一氏字松ヶ野原 地内

縦断図

V=1:100
H=1:500

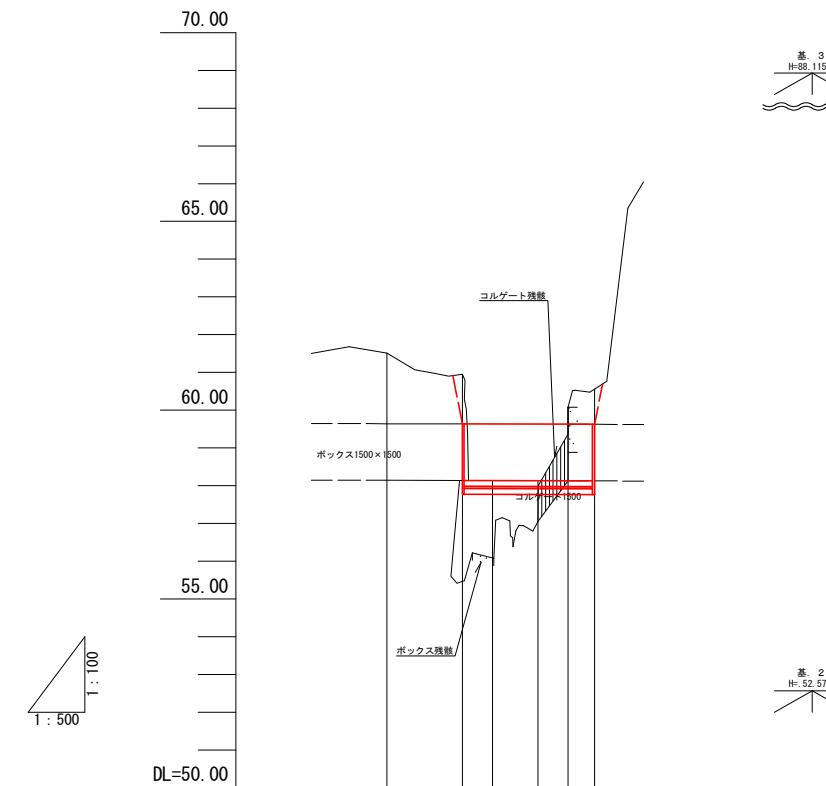

勾配	
盛土	
切土	
計画高	
地盤高	
追加距離	
単距離	
測点	


点名	X座標	Y座標	Z座標
基.1	-162769.472	21390.661	61.453
基.2	-162852.267	21393.282	52.571
基.3	-162951.857	21446.035	88.115
基.4	-163055.311	21449.593	88.217
T.1	-162884.920	21364.871	51.241
T.2	-162892.142	21378.028	52.440
T.3	-162914.020	21411.217	51.288
T.4	-162930.588	21410.897	65.744
T.5	-162929.523	21434.192	81.460
T.6	-162943.934	21436.814	86.947

工事番号	令和7年度	第 207-1008 号
路線名	市上水路	
工事名	耕地災害復旧事業	
工事箇所	串間市大字一氏字松ヶ野原 地内	
図面名称	平面図・縦断図	
縮尺	記載	1/8
測量設計年月日	令和7年 月 日	
測量設計会社名	(株)晃和コンサルタント	
測量設計	図化	照査
	製図	
		照査

宮崎県串間市役所

横断図 (1)


S=1:100

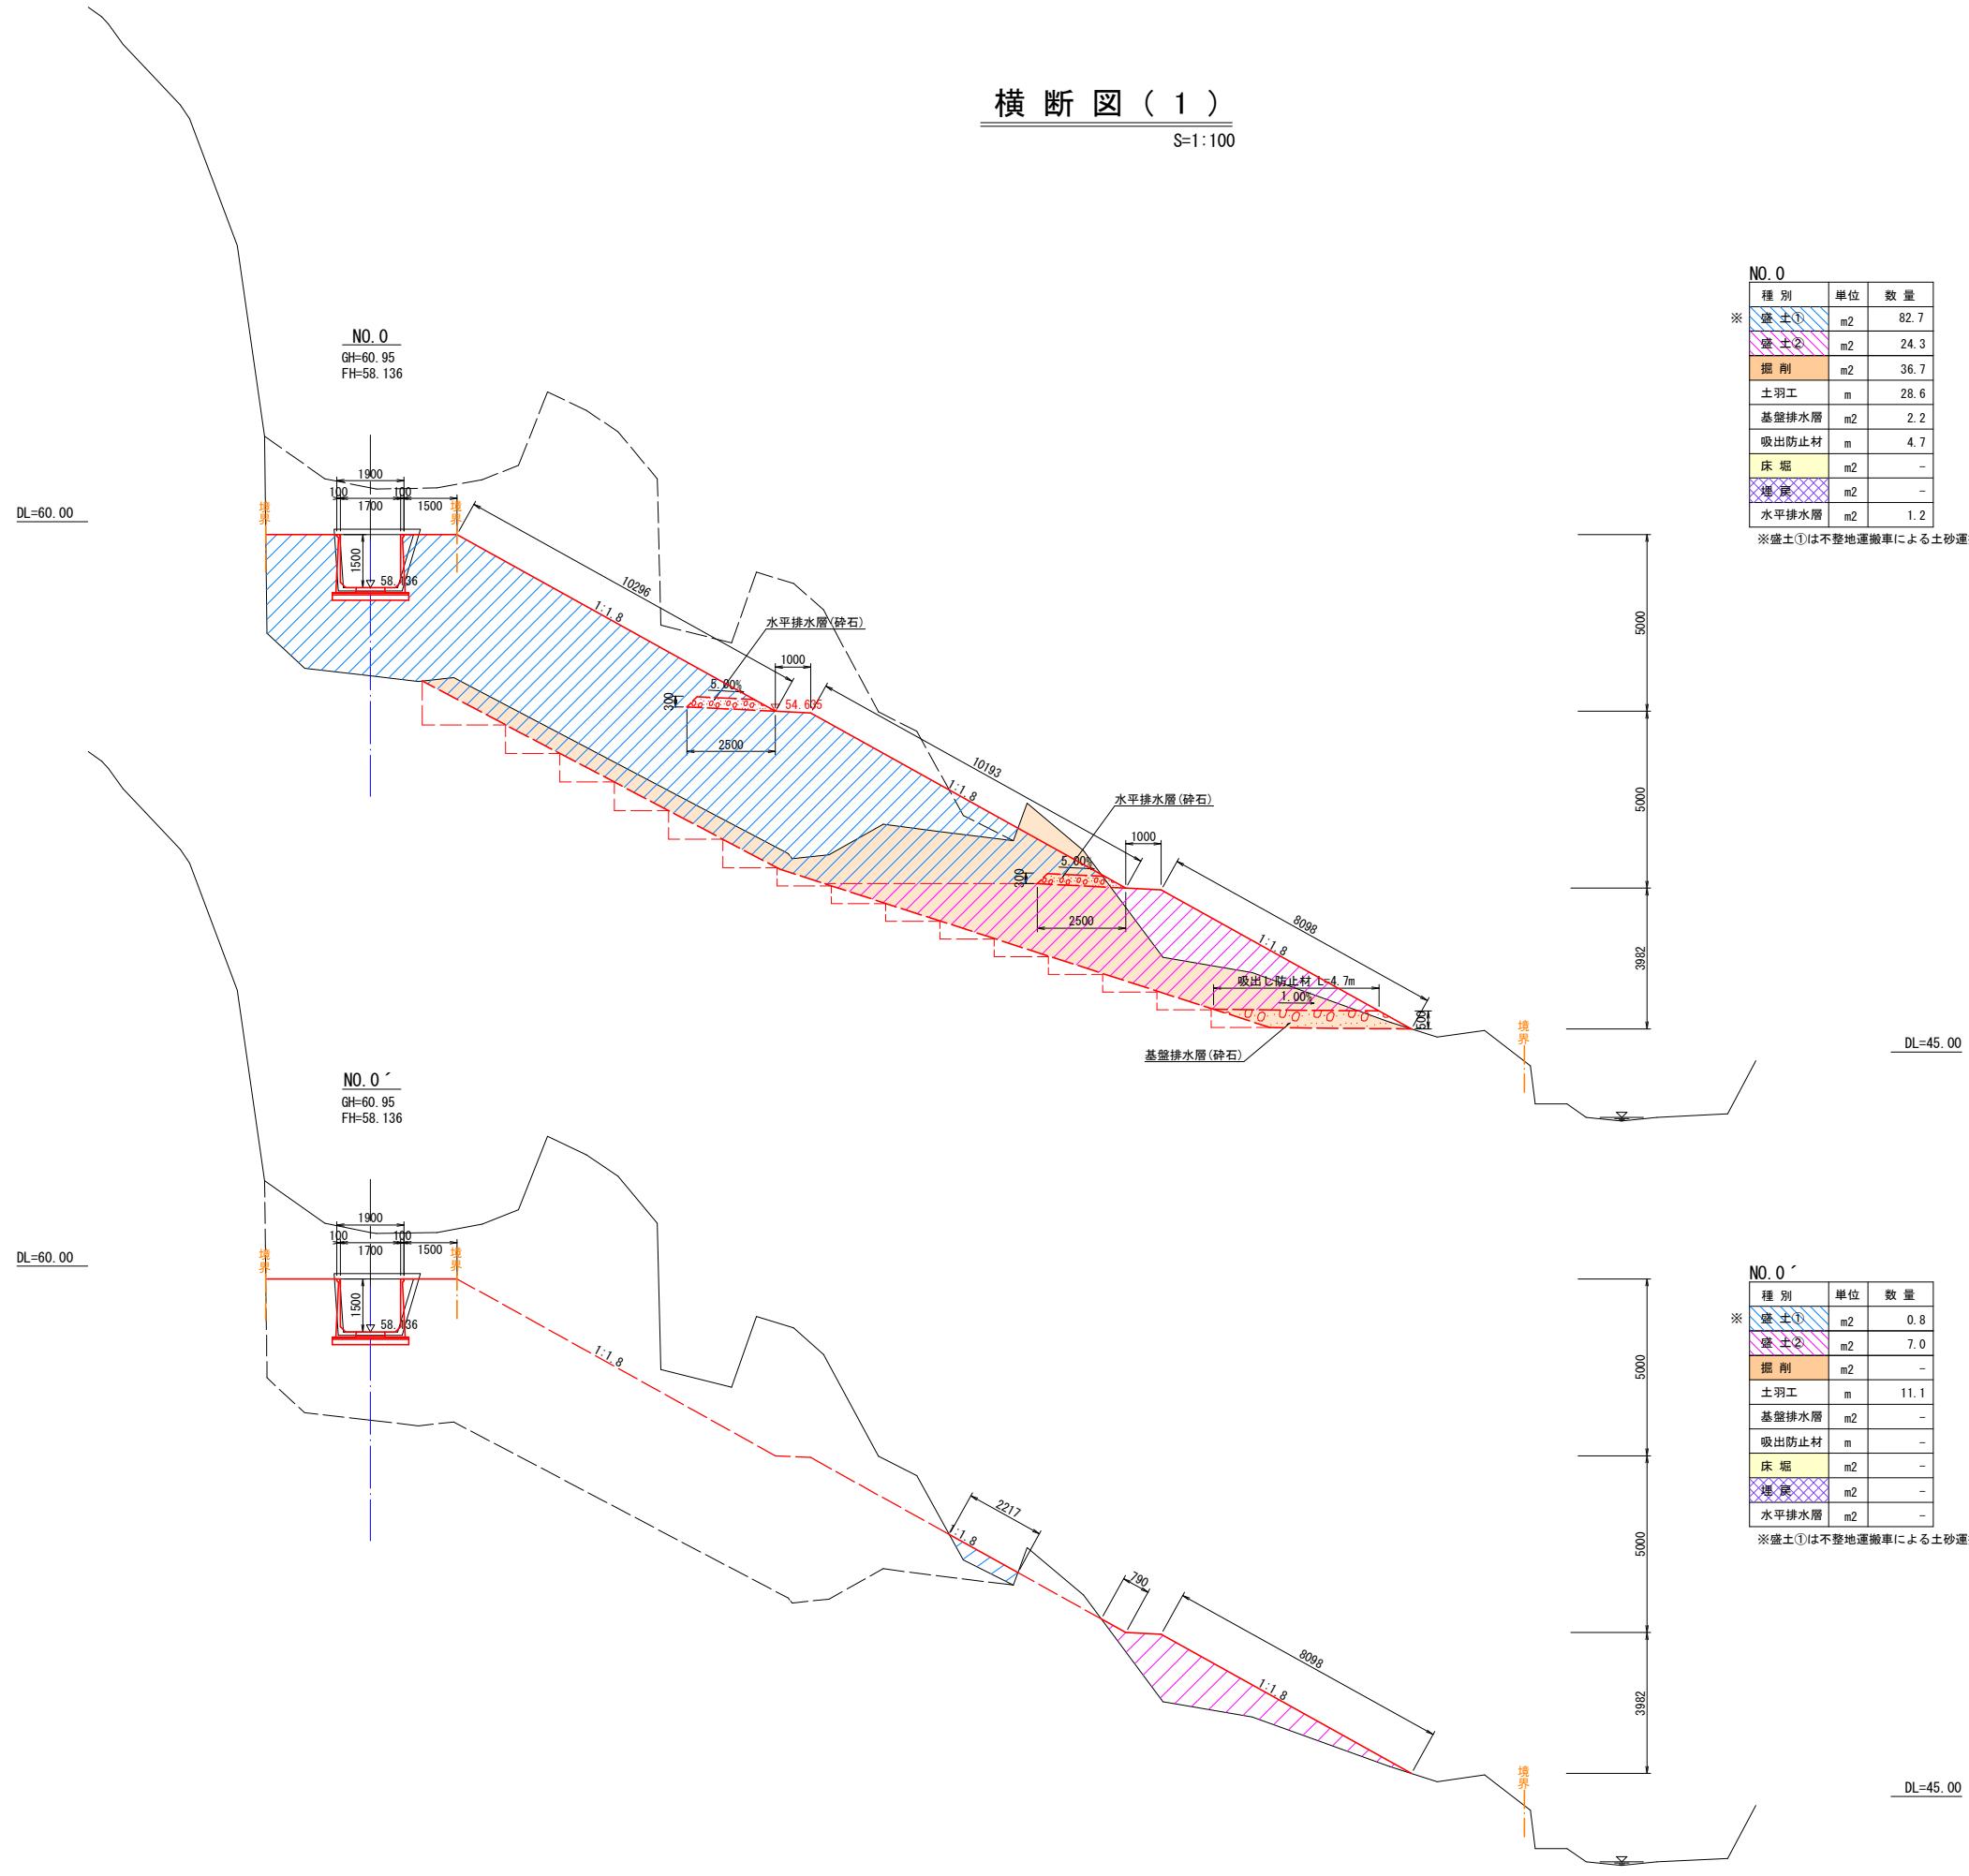

工事番号	令和7年度	第207-1008号
路線名	市上水路	
工事名	耕地災害復旧事業	
工事箇所	串間市大字一氏字松ヶ野原地内	
図面名称	横断図(1)	
縮尺	S=1:100	図2/8
測量設計年月日	令和年月日	番
測量設計会社名	(株)晃和コンサルタント	
測量設計	図化	照査
宮崎県串間市役所		


横断図 (2)

S=1:100

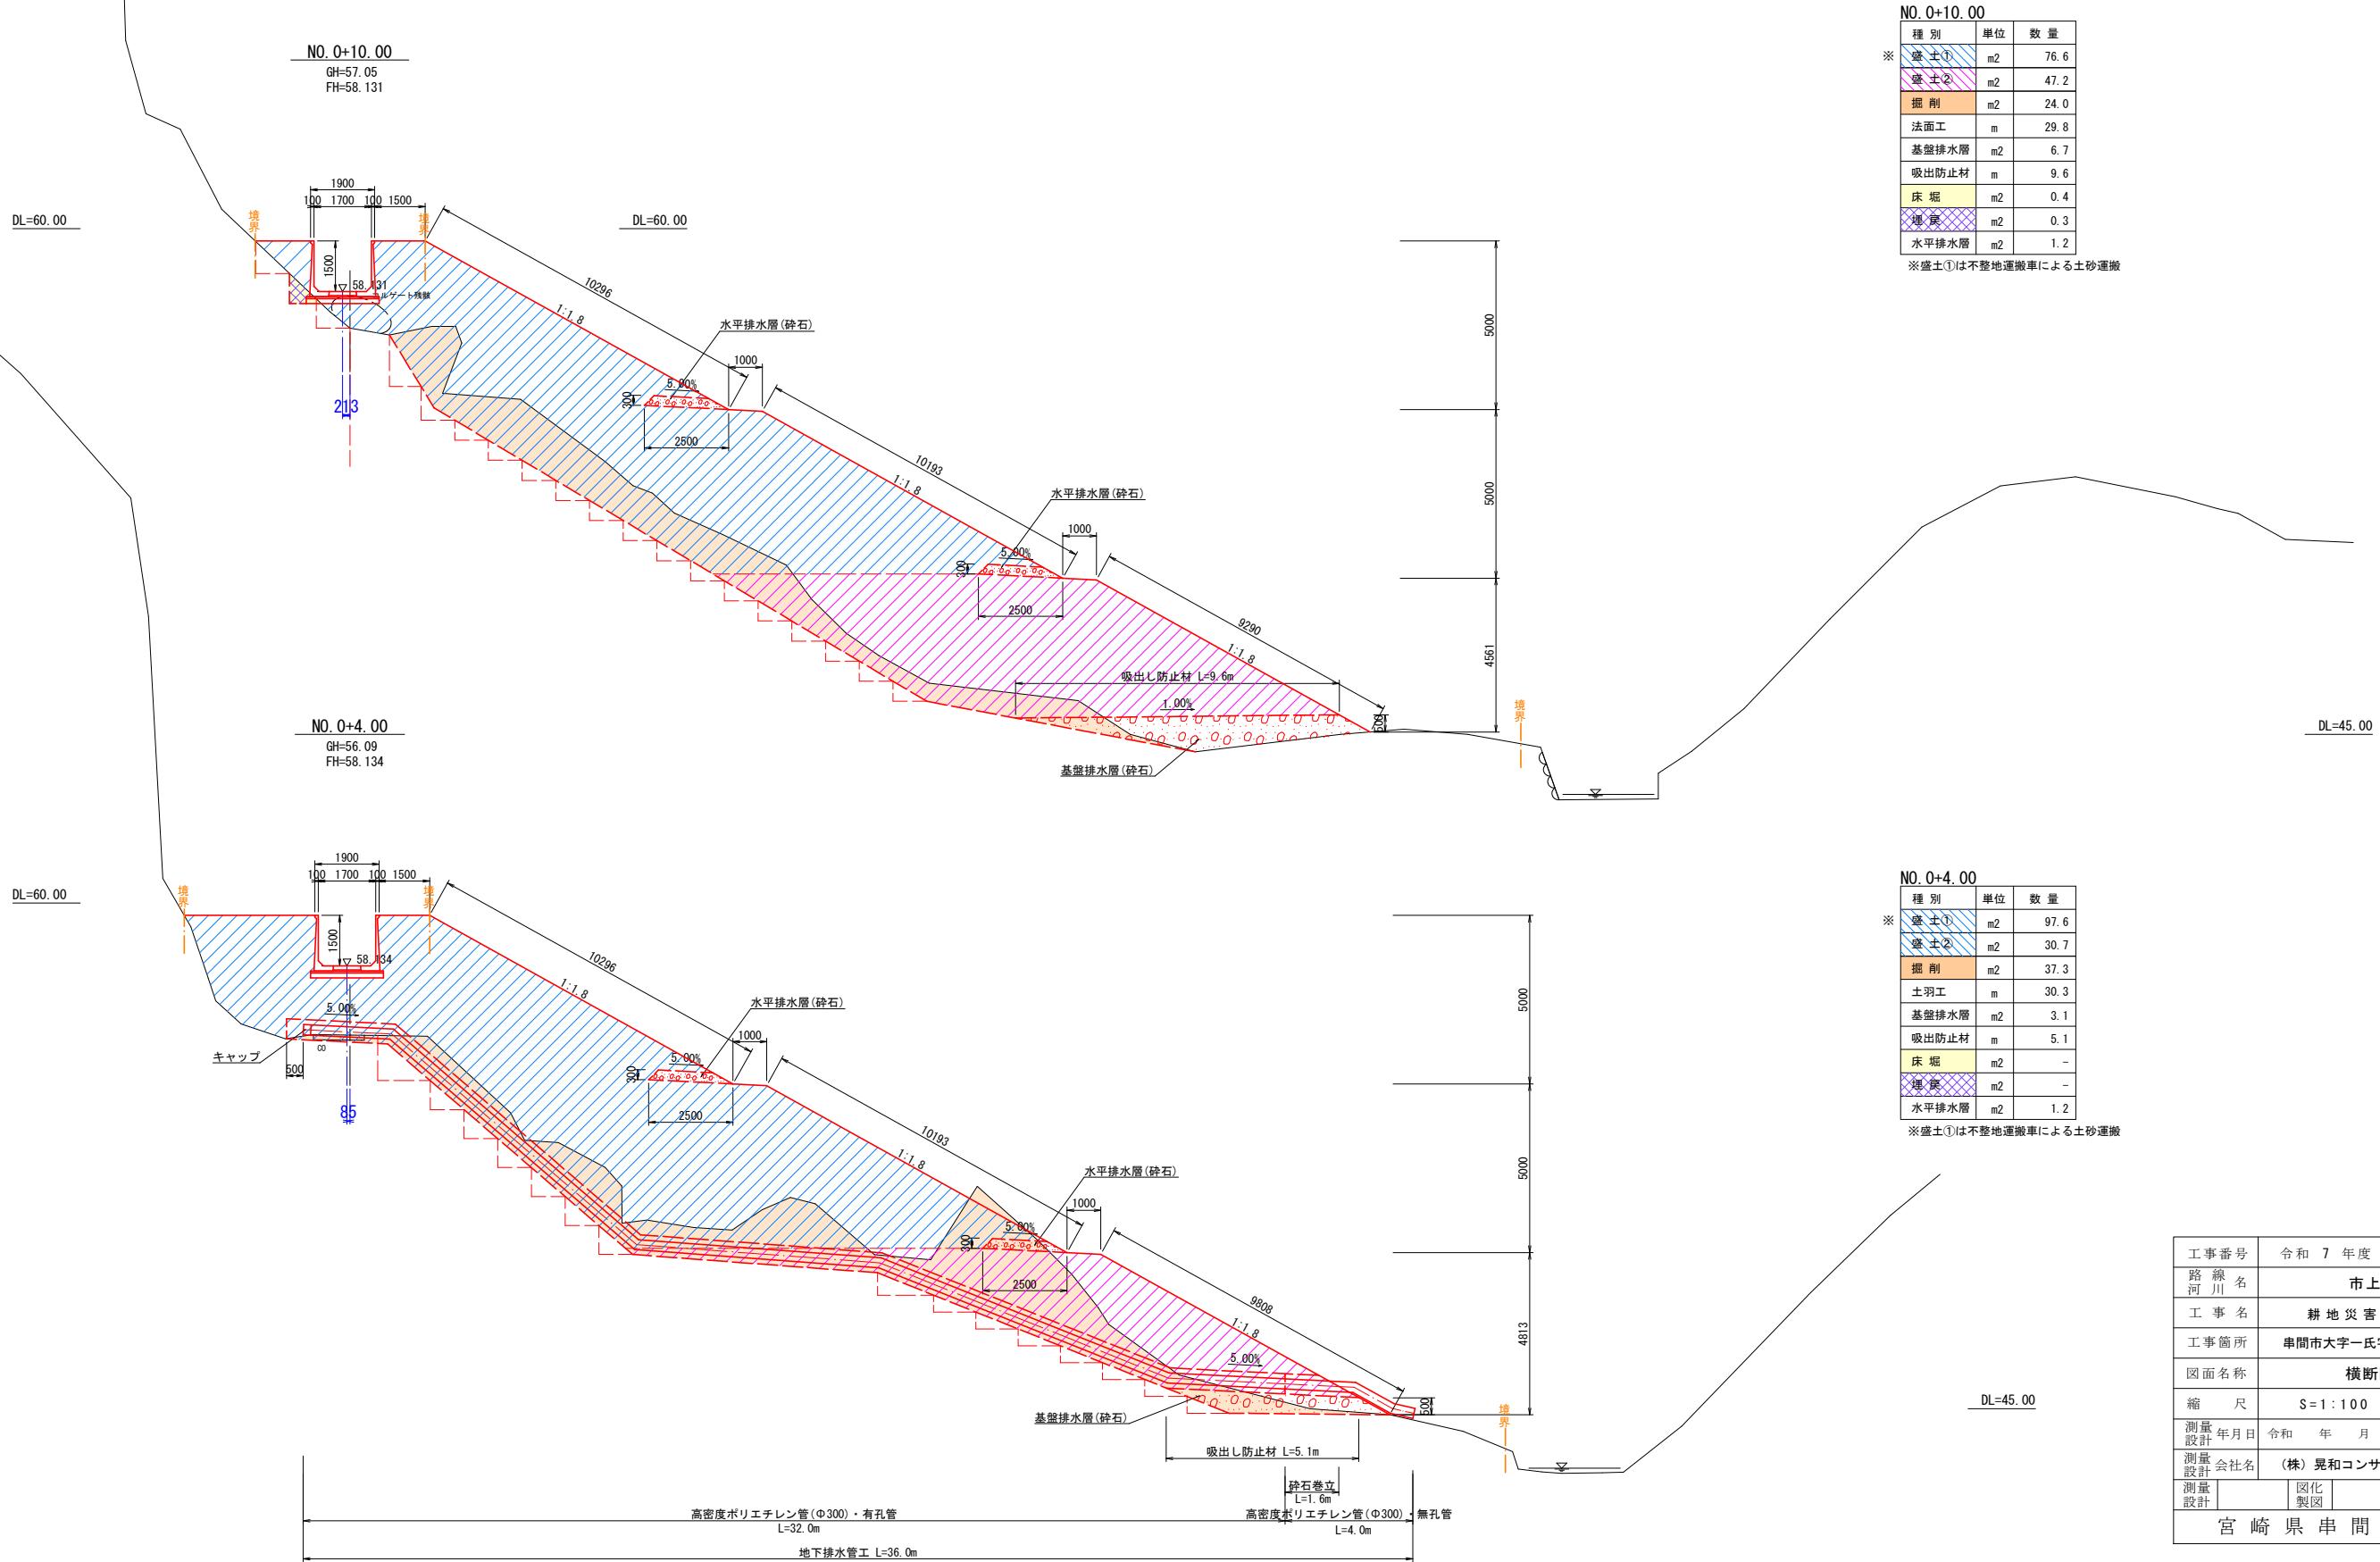

横断図 (3)


スケール: 1:100

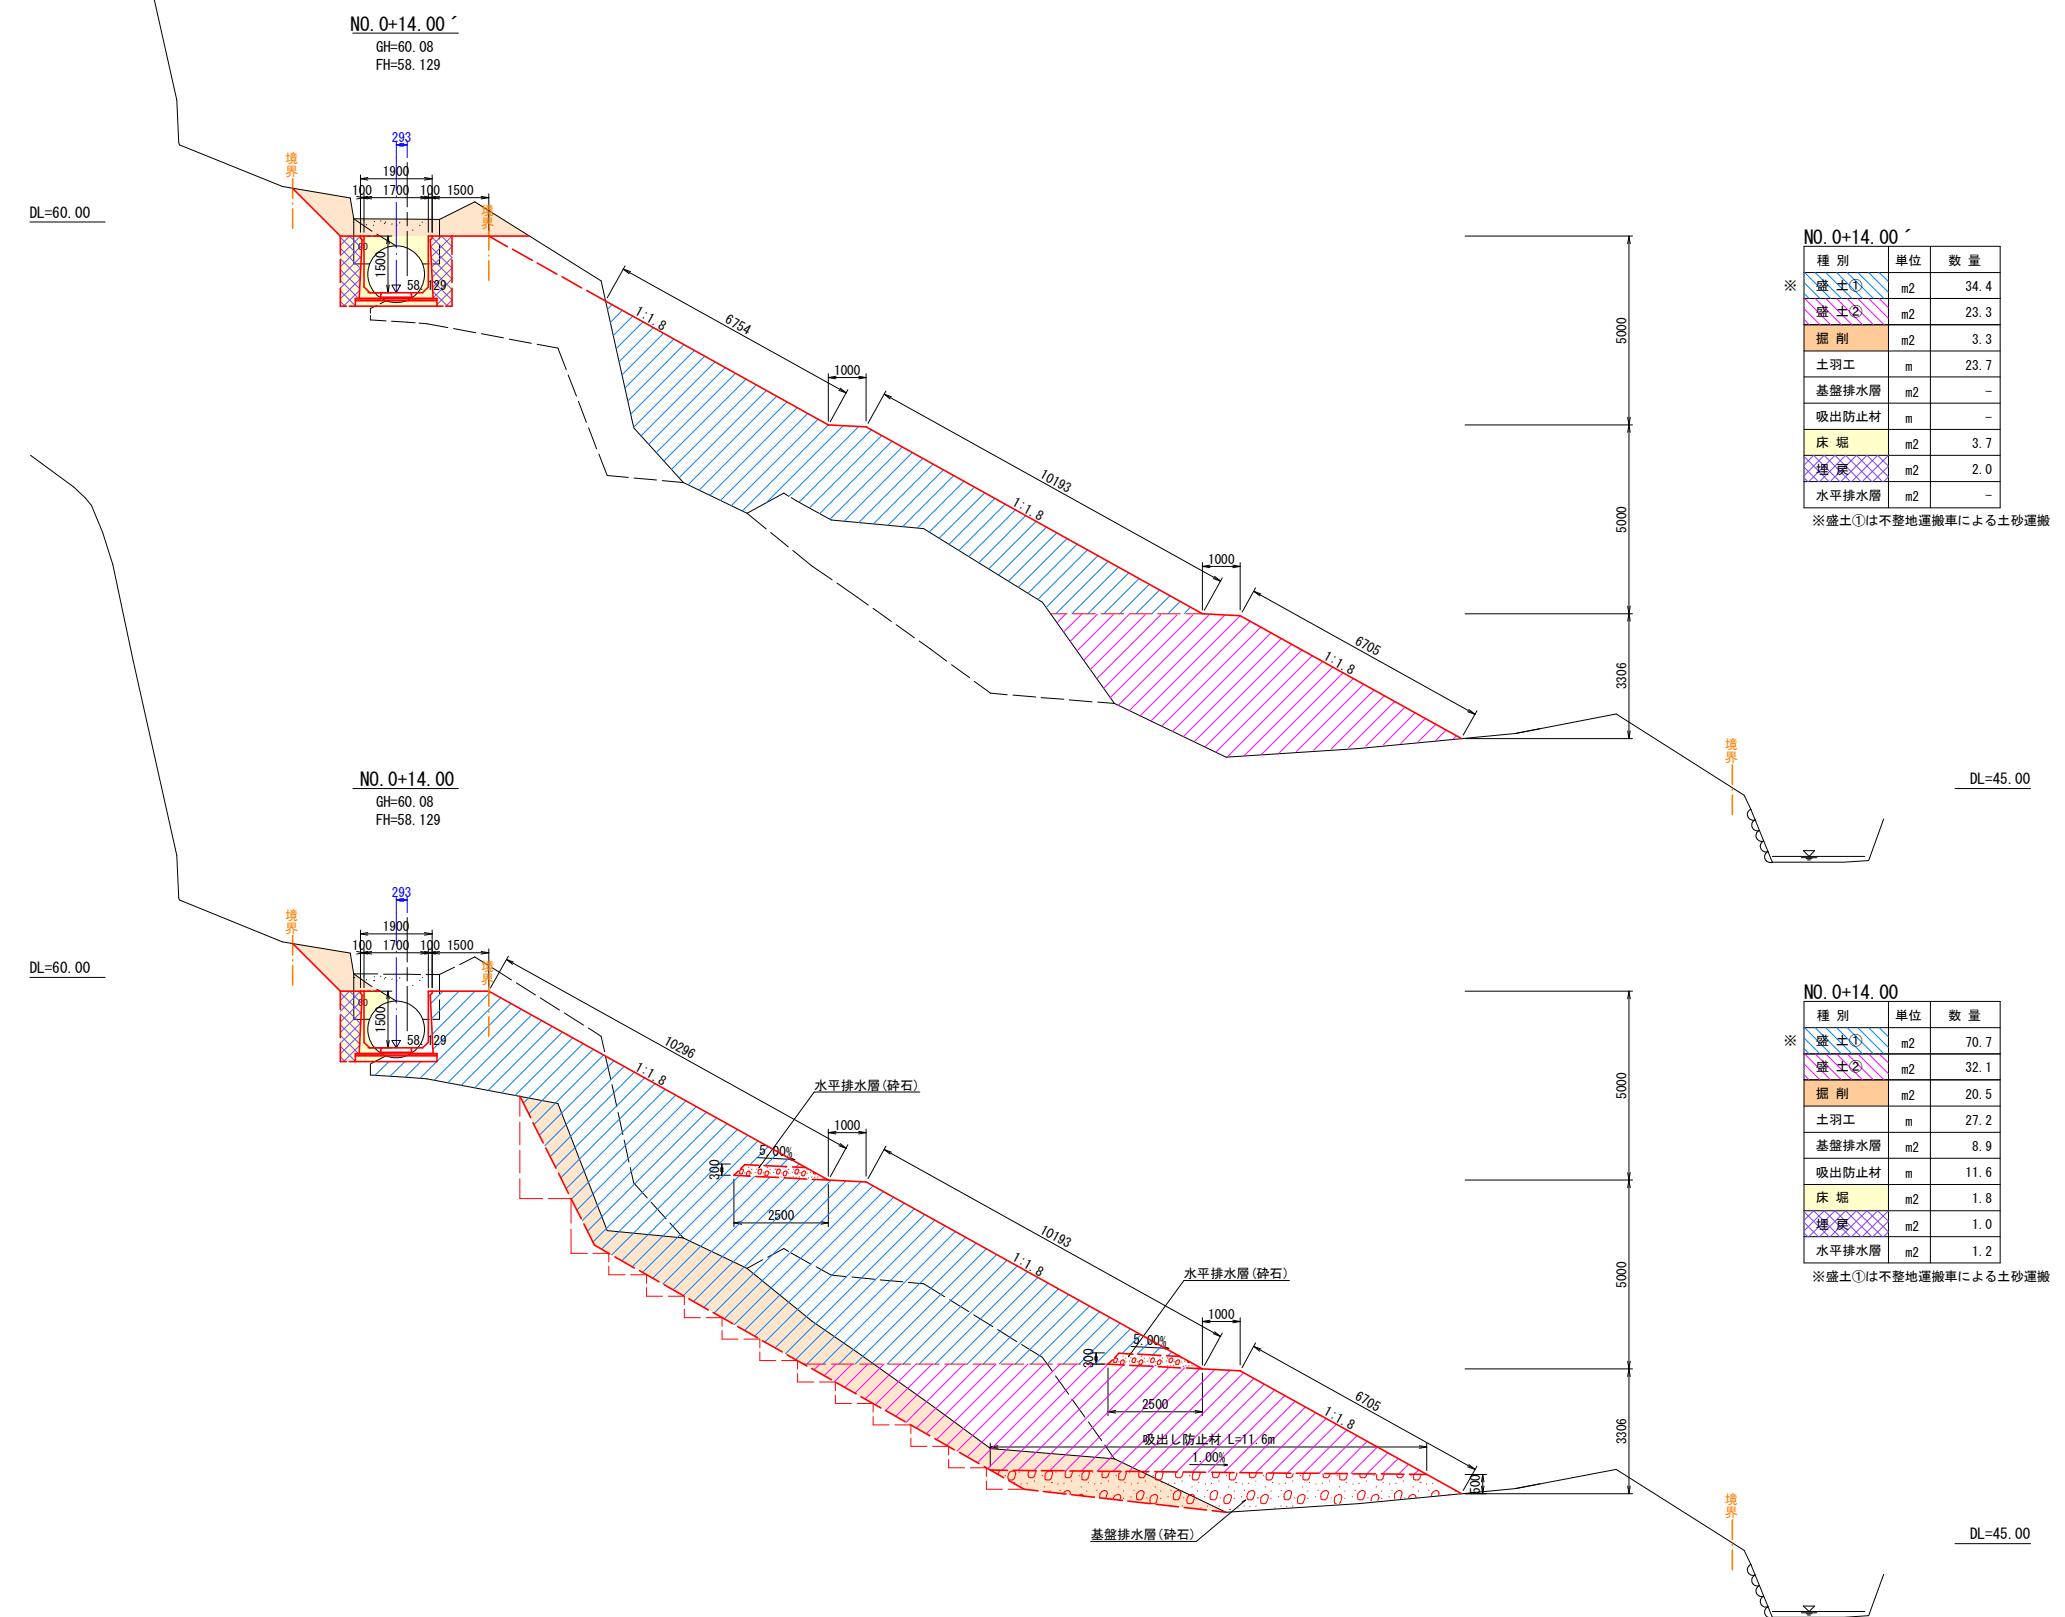


工事番号	令和7年度	第207-1008号
路線名	市上水路	
工事名	耕地災害復旧事業	
工事箇所	串間市大字一氏字松ヶ野原地内	
図面名称	横断図(3)	
縮尺	S=1:100	図4/8
測量設計年月日	令和年月日	番
測量設計会社名	(株)晃和コンサルタント	
測量設計	図化	照査
宮崎県串間市役所		

横断図 (4)


S=1:100

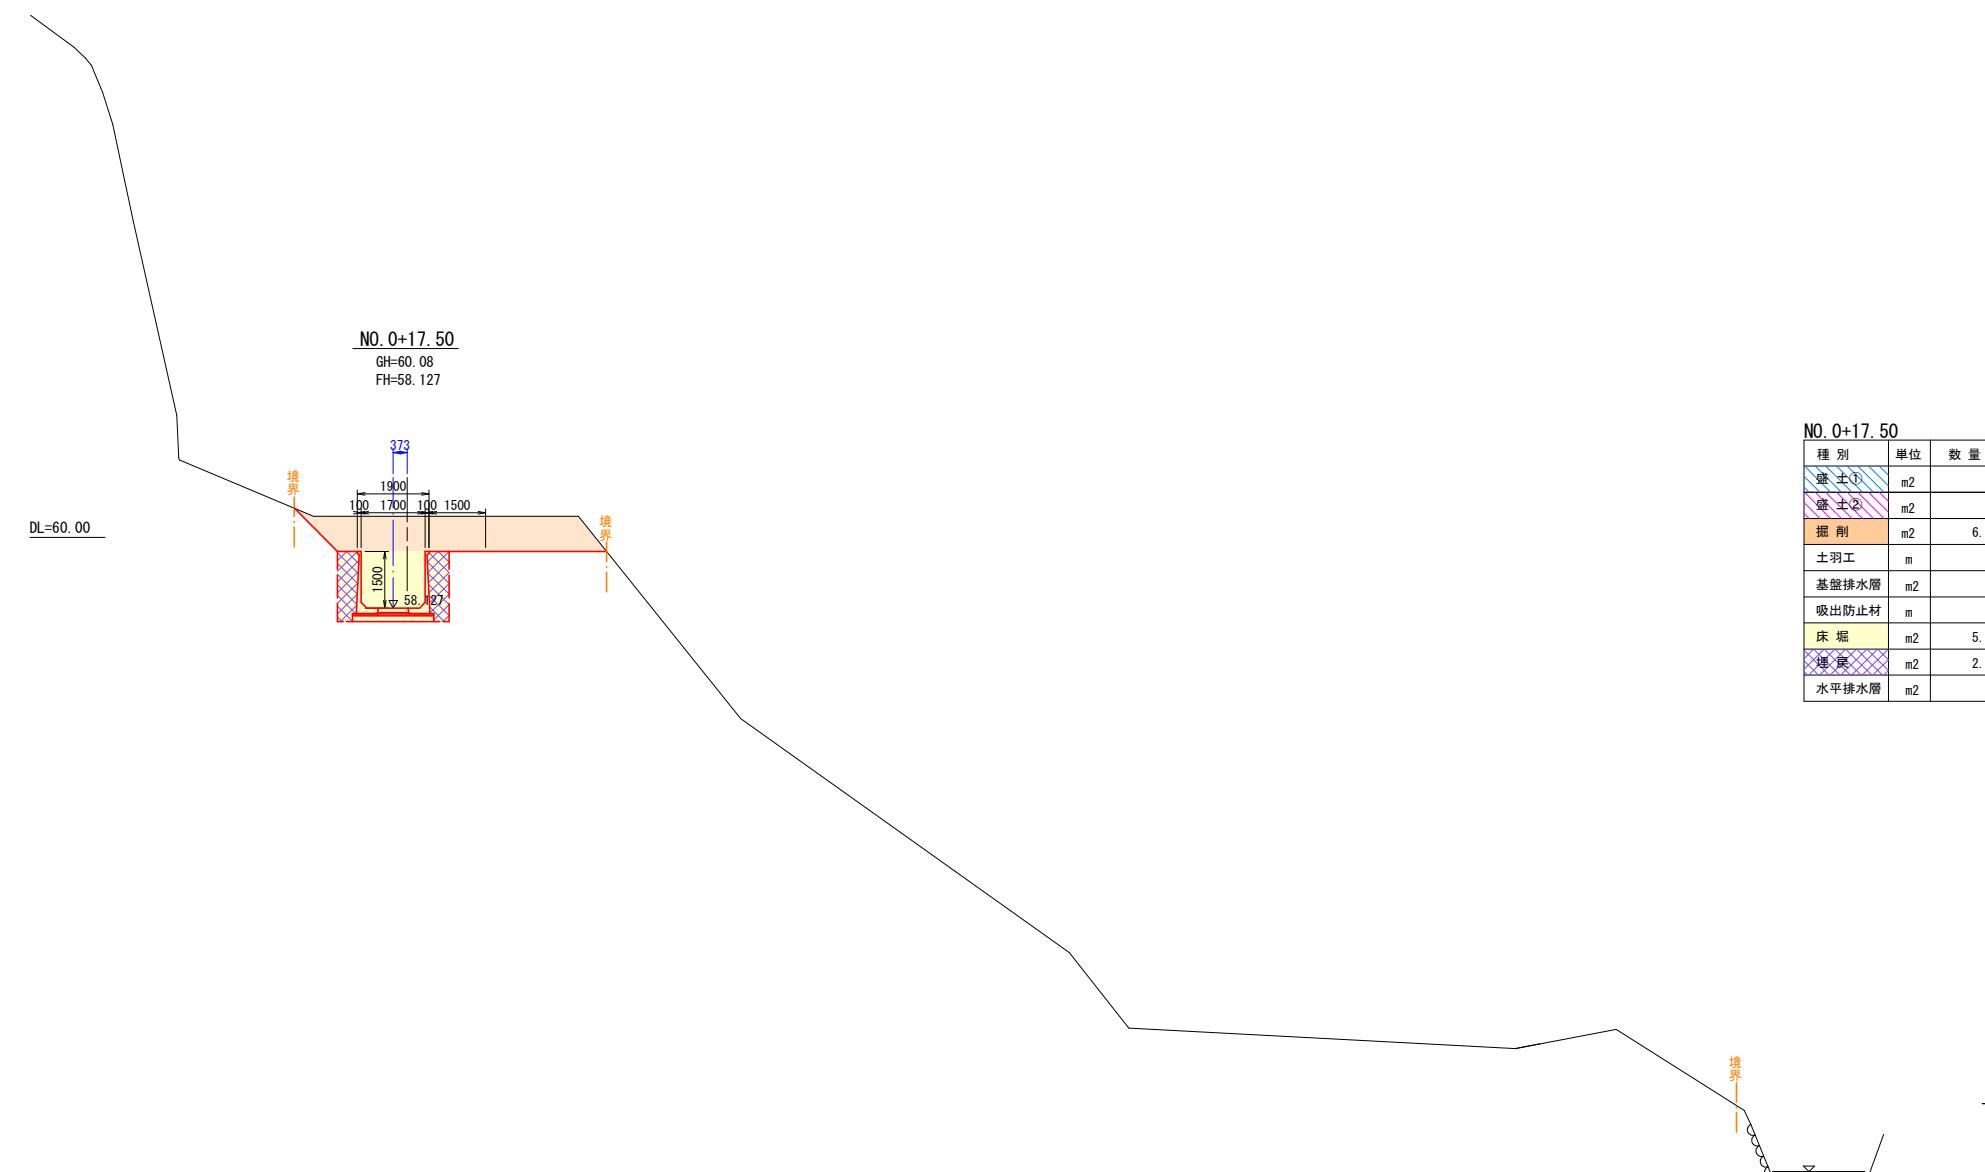

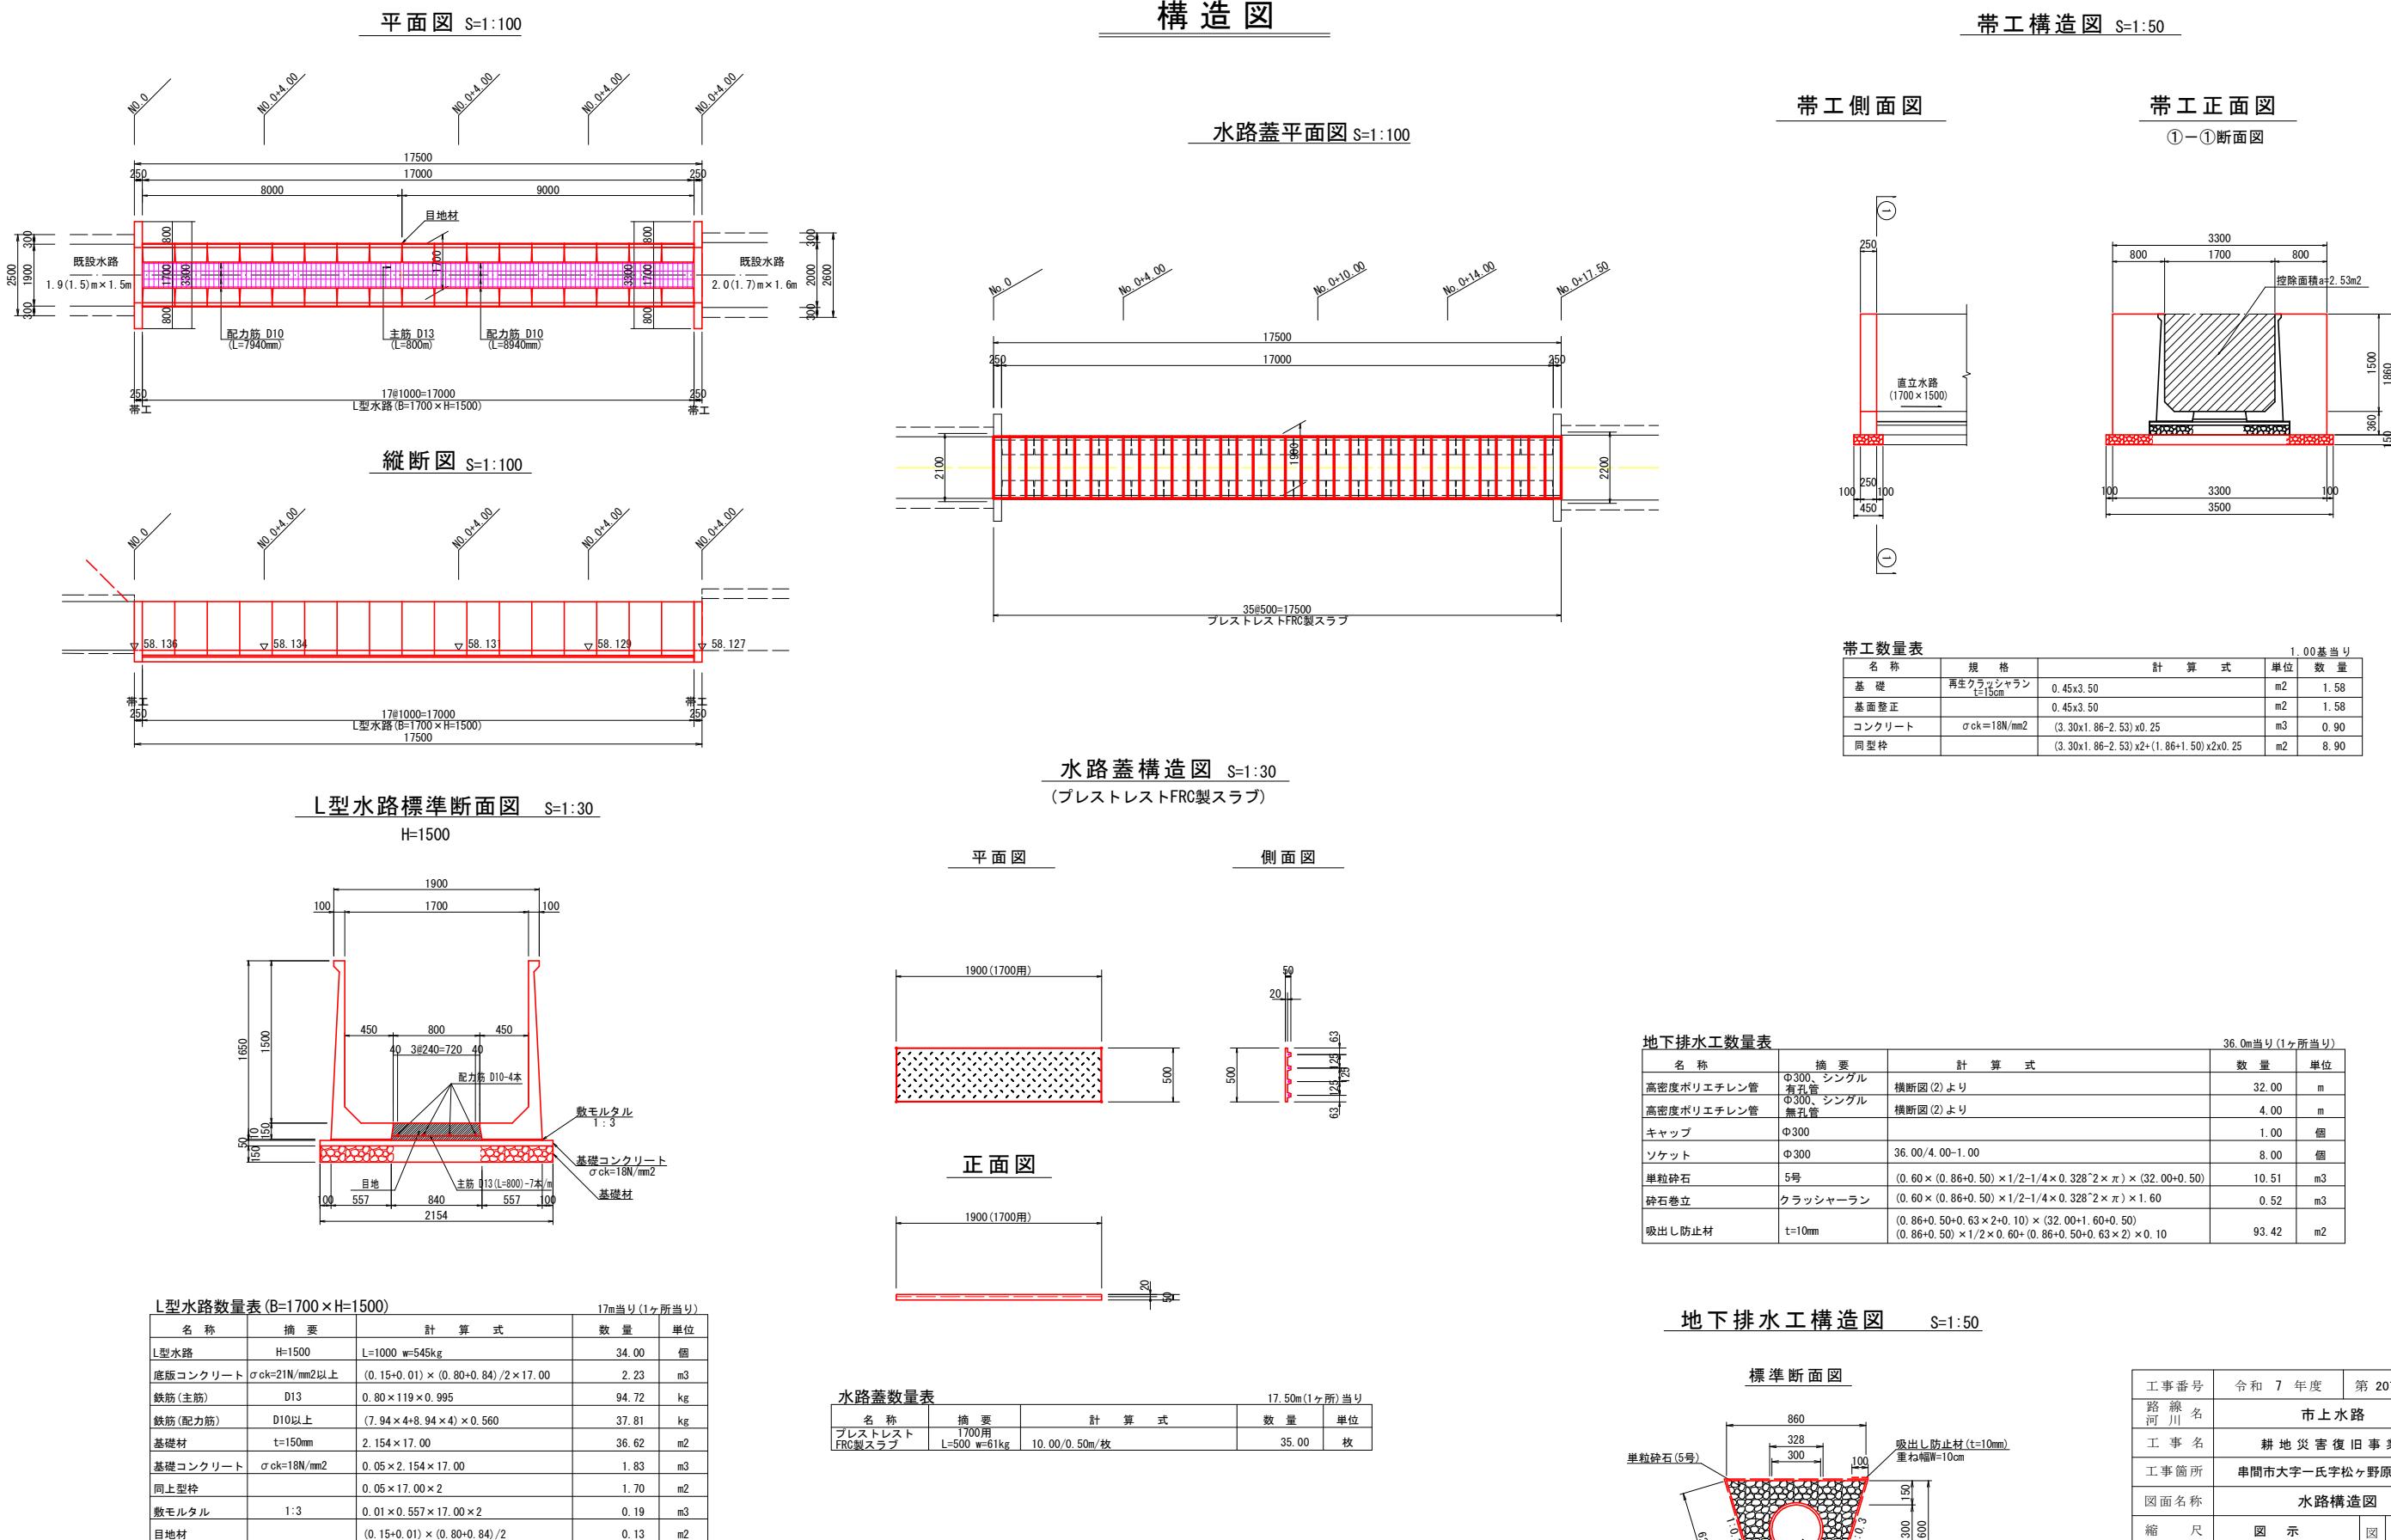


取壟し工図


取壟し工平面図 S=1:250

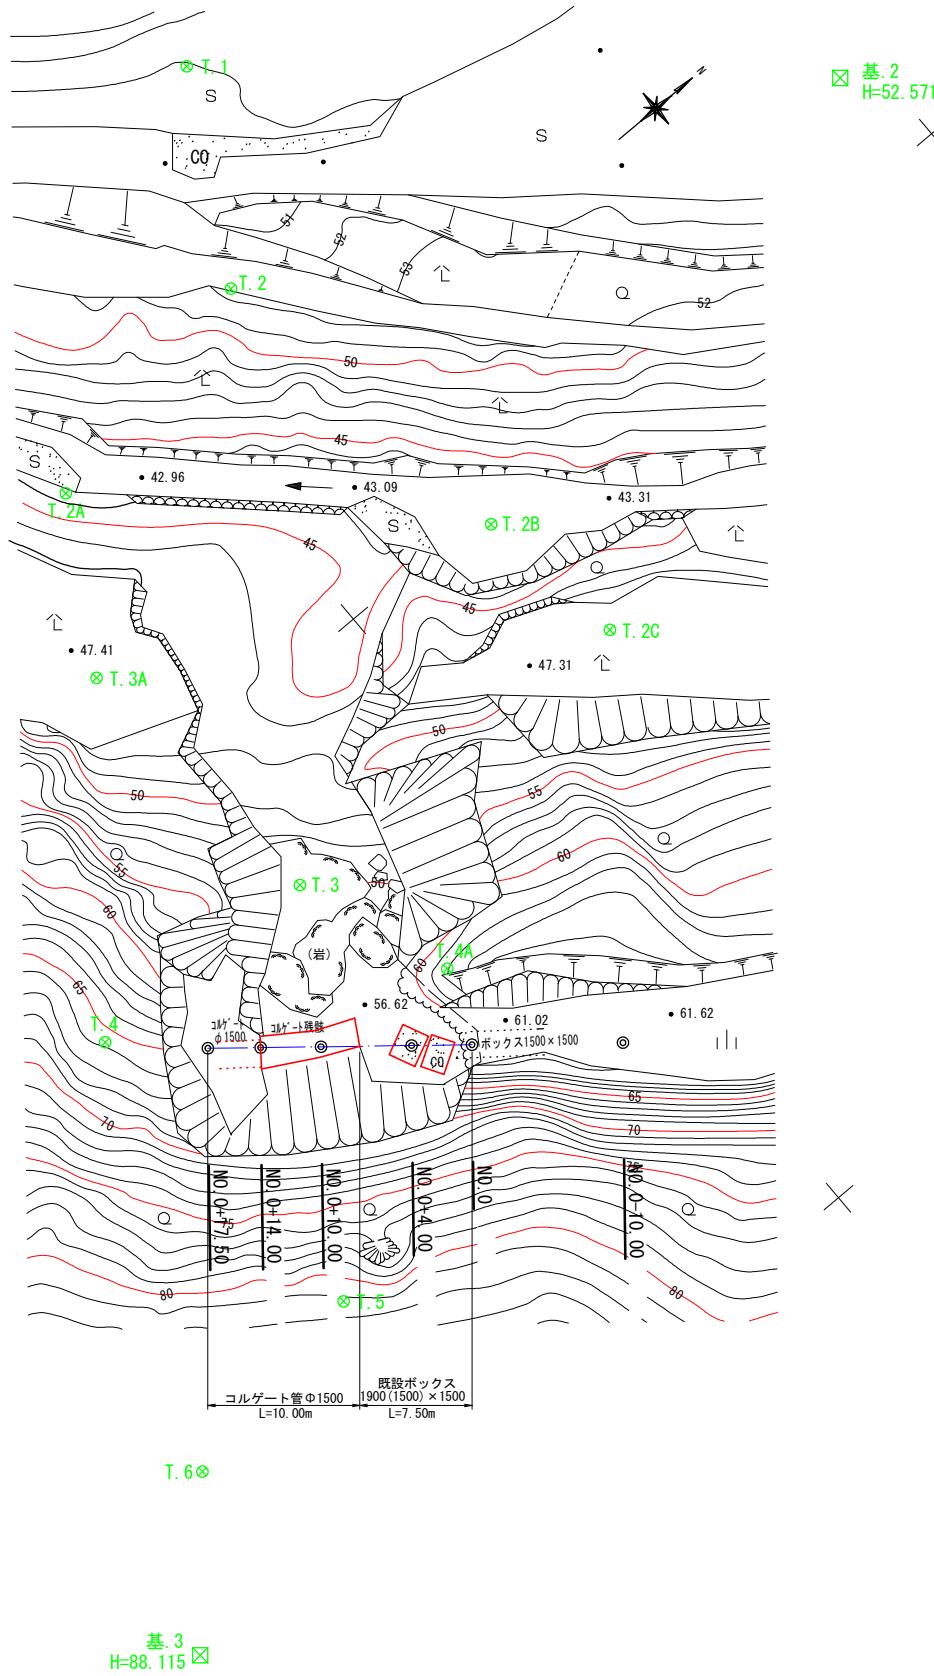

コルゲート管Φ1500構造図 S=1:30

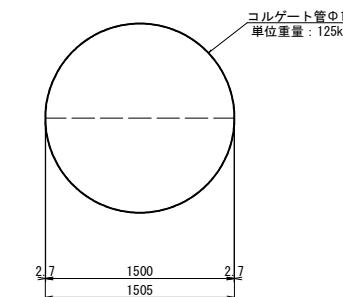

既設ボックス構造図 S=1:30

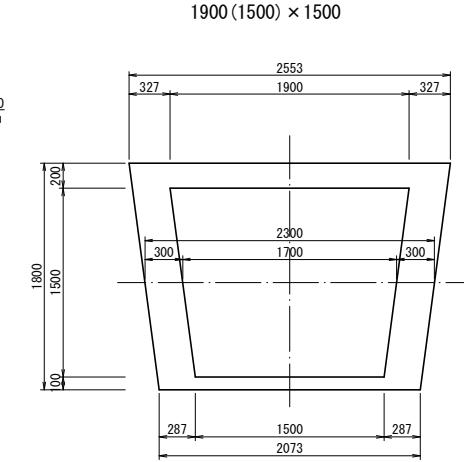


取壟し工数量表

名 称	規 格	計 算 式	1式当り 単位 数量
コルゲート管	Φ1500、t=2.7mm	0.125t/mx10.00	t 1.25
コンクリート	無筋コンクリート	((2.55+2.07)/2x1.80-(1.90+1.50)/2x1.50) x 7.50	m3 12.06

工事番号	令和 7 年度	第 207-1008 号
路線名	市上水路	
工事名	耕地災害復旧事業	
工事箇所	串間市大字一氏字松ヶ野原地内	
図面名称	取壟し工図	
縮尺	図示	図 7 8
測量設計年月日	令和 年 月 日	番
測量設計会社名	(株)晃和コンサルタント	
測量設計	図化	照査
	製図	
宮崎県串間市役所		


仮設工計画図

仮設工平面図 S=1:500

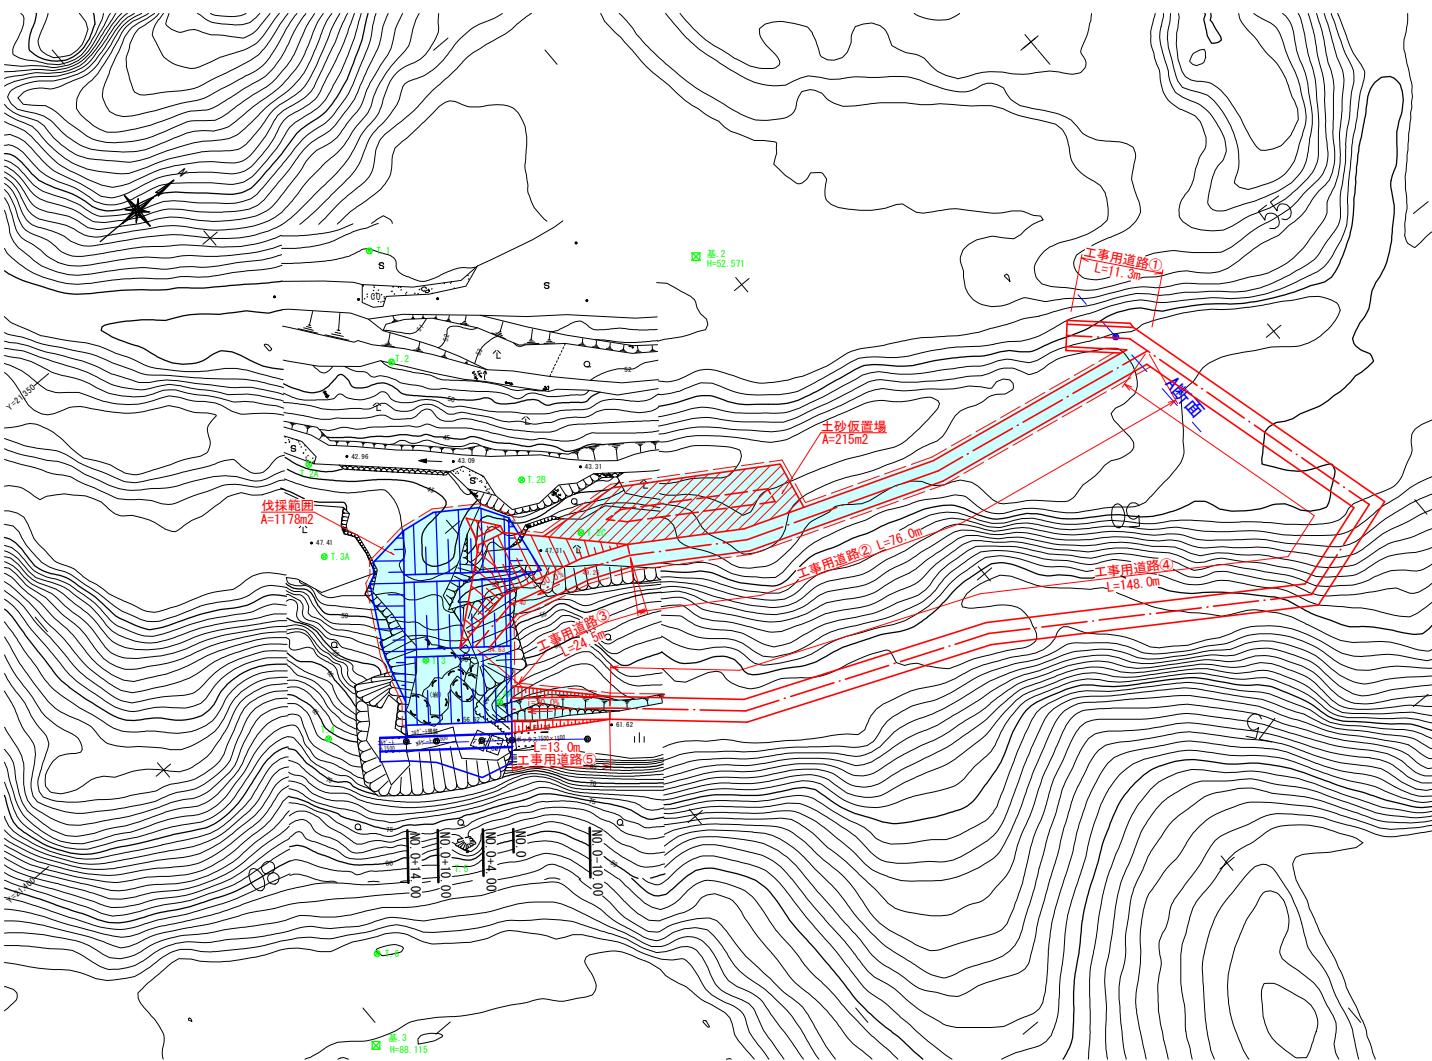

断面図 S=1:100


工事用道路①

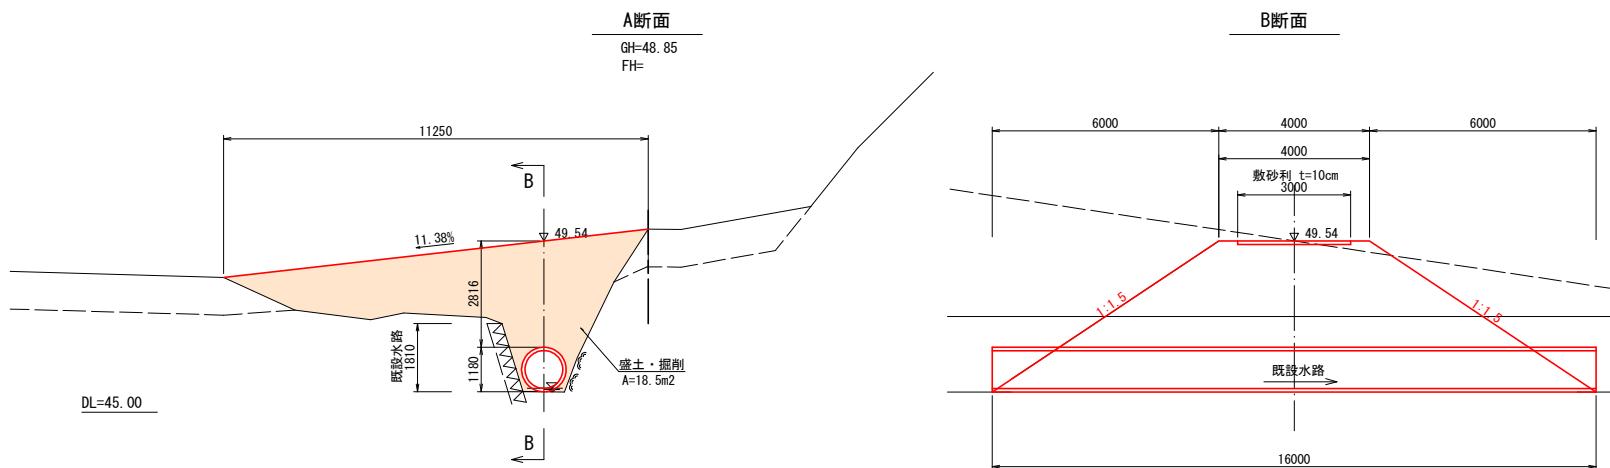

工事用道路①数量表

名 称	規 格	計 算 式	単位	数 量
盛 土	W≥4.0m	1/2×18.5×6.0×2+18.5×4.0	m ³	185.0
掘 刊		1/2×18.5×6.0×2+18.5×4.0	m ³	185.0
高密度ポリエチレン管	Φ1000、内面平滑	※@4.0m×4本	m	16.0
同 継 手	Φ1000		個	3.0
敷 砂 利	t=10cm, RC-40	3.0×11.25	m ²	33.8

横断図 S=1:200

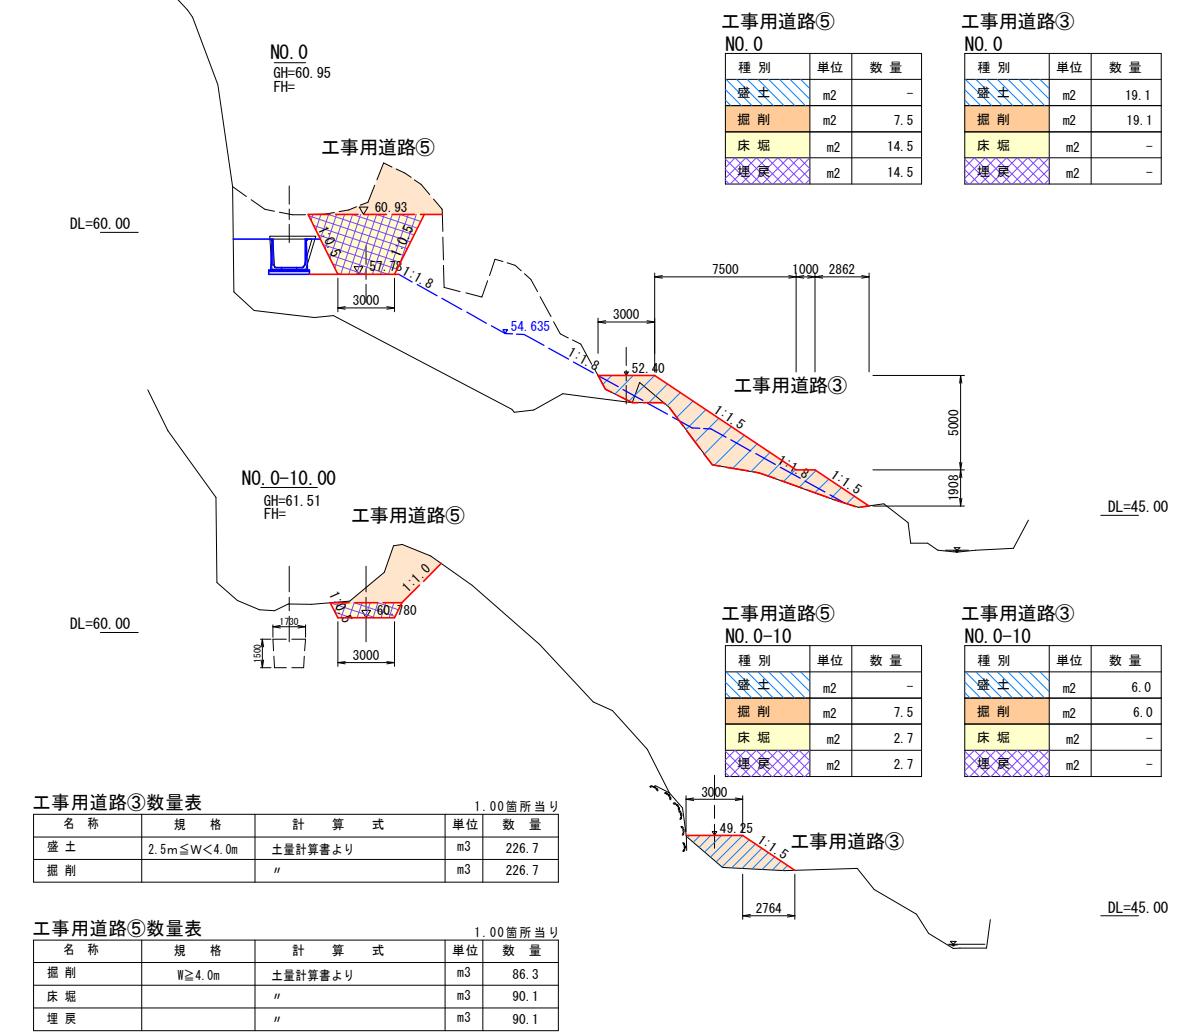

工事用道路③数量表

1.00箇所当り

名 称 規 格 計 算 式 単位 数 量

盛 土	2.5m≤W<4.0m	土量計算書より	m ³	226.7
掘 刊	"	"	m ³	226.7

工事用道路⑤数量表


1.00箇所当り

名 称 規 格 計 算 式 単位 数 量

掘 刊	W≥4.0m	土量計算書より	m ³	86.3
床 堀	"	"	m ³	90.1
埋 戻	"	"	m ³	90.1

標準断面図 S=1:100

工事用道路②④

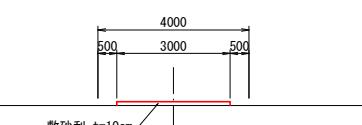

工事用道路②④数量表

1.00箇所当り

名 称 規 格 計 算 式 単位 数 量

整 地		(76.0+148.0)×4.0	m ²	896.0
敷 砂 利	t=10cm, RC-40	(76.0+148.0)×3.0	m ²	672.0

伐採・処分数量表

1.00箇所当り

名 称 規 格 計 算 式 単位 数 量

伐採・処分		仮設工平面図より	m ²	1178.0
-------	--	----------	----------------	--------

仮設工数量集計表 : 工事用道路L=11.3+76.0+24.5+148.0+13.0=272.8m

名 称	規 格	計 算 式	単位	数 量
盛 土	W≥4.0m	1/2×18.5×6.0×2+18.5×4.0	m ³	185.0
掘 刊		1/2×18.5×6.0×2+18.5×4.0	m ³	185.0
高密度ポリエチレン管	Φ1000、内面平滑	※@4.0m×4本	m	16.0
同 継 手	Φ1000		個	3.0
敷 砂 利	t=10cm, クラッシャーラン	33.8+672.0	m ²	705.8
整 地			m ²	896.0
伐採・処分			m ²	1178.0

工事番号	令和 7 年度	第 207-1008 号
路線名		市上水路
工事名		耕地 災害 復旧事業
工事箇所		串間市大字一氏字松ヶ野原 地内
図面名称		仮設工計画図
縮 尺	図 示	圖 8 / 8
測量年月日	令和 年 月 日	番
設計会社名	(株)晃和コンサルタント	
測量設計	図化	照査
宮崎県串間市役所		