縮小図面

耕地災害復旧事業 田渕池 平面図 s = 1: 200 +15.00 <u>張コンクリート (t=10cm) A=56.87 mg</u>² 田渕池 縦断図 S { # = 1 : 100 # = 1 : 500 <u>軽量三面水路800×600布設替</u> L=6.70 m 50.75 50.75 61.79 6 KBM. 1 H=48.881 m 50.00 DL=40.00 LEVEL 配図 0.012 ± 標準断面図 ± 画高 <u>張コンクリート</u> t=10cm 堤頂高=50.00 0.00 9.40 112.60 115.00 22.00 26.00 30.00 追 加 距 離 0 0 4 6 4 8 8 8 8 8 8 8 推定基礎地盤=47.40 距 離

DL=45. 00

800 800 800 800 800 800

NO. 0 +5. 00 +9. 40 +12. 60 +15. 00 +1. 8. 00 NO. 1 +1. 00 +6. 00

IA=22-17-28 IA=18-24-34

点

率

座標一覧表 測 点 名 X 座 標 Y 座 標 2000. 000

T. 28

NO. 0+5. 00

NO. 0+9. 40

NO. 0+12. 60

NO. 0+15. 00

NO. 0+18. 00

NO. 1+1. 00

NO. 1+6. 00

NO. 1+10. 00

工事名

図面名

作成年月日

縮尺

会社名 事業者名

2008, 046

2024. 397 1978. 736

2014. 236

2009. 879

2004. 333

2001.363

1999. 382

1998. 392

1993, 546

1990. 180

2000. 000 1990, 709

2003. 707

2042. 571

2002. 191

2001. 578

2000, 796

2000. 378

2000. 099

1999. 959

2001. 192

2003. 352


令和6年度 耕地災害復旧事業 田渕池

平面縦断図


令和6年11月

図面番号 株式会社 日豊測量設計

串間市役所

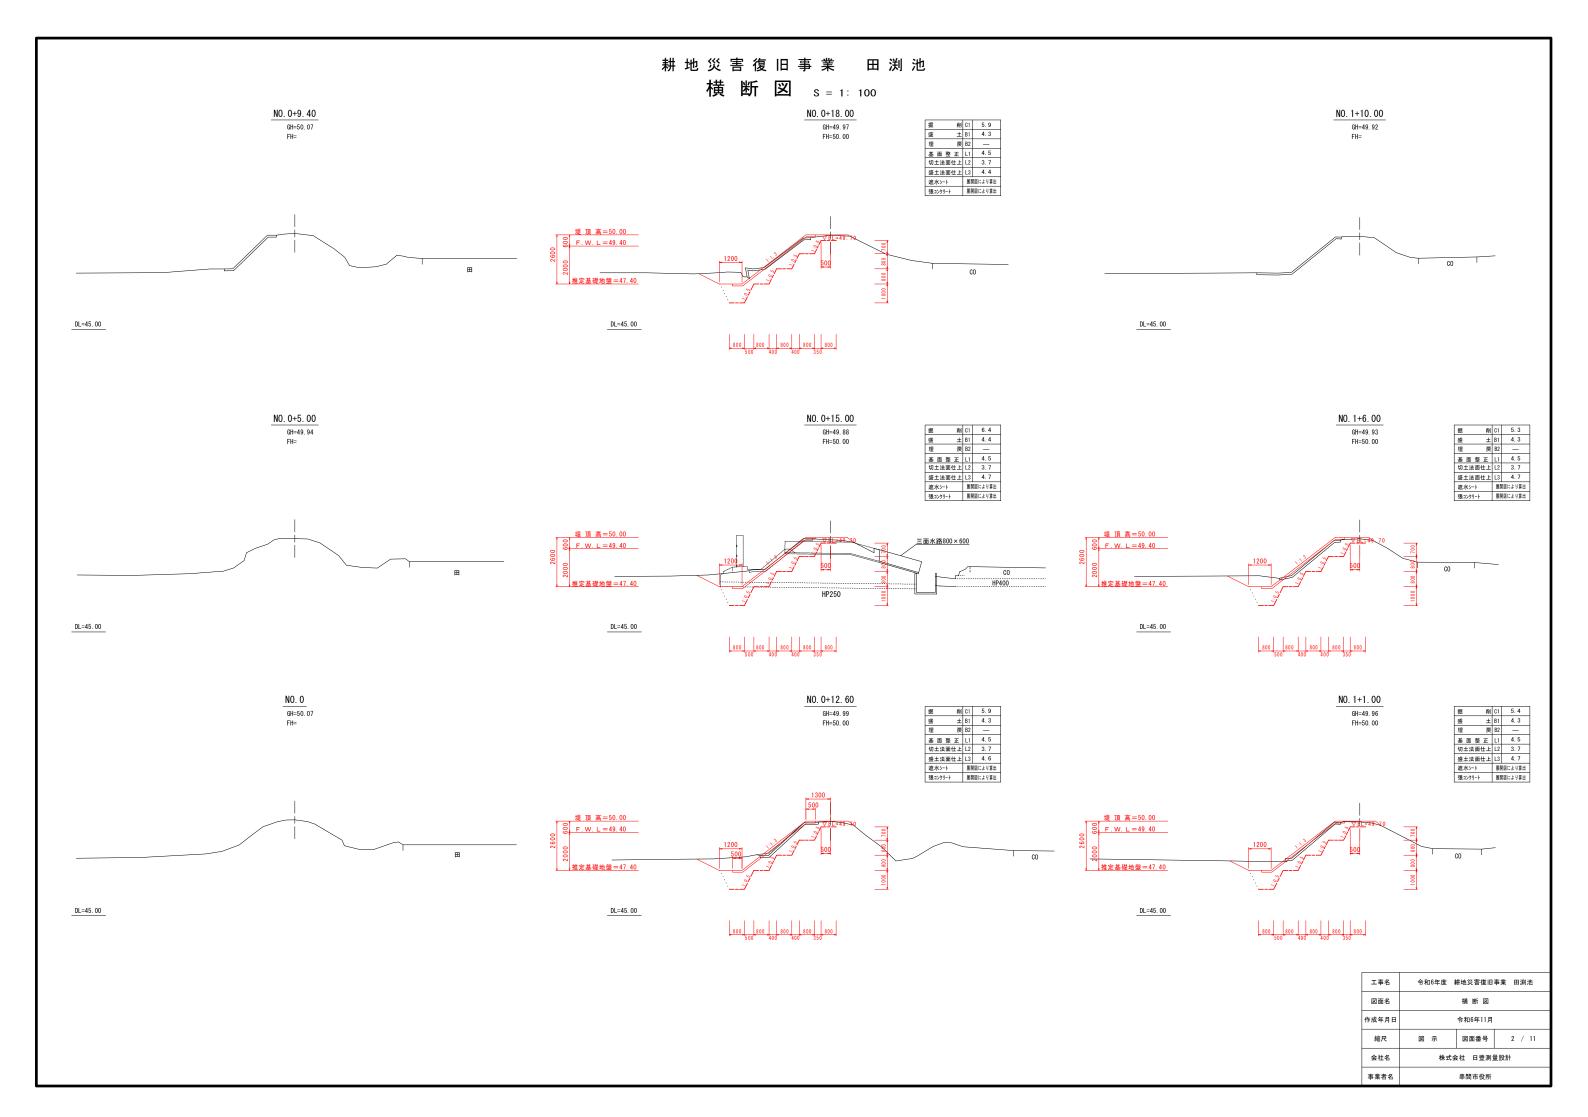


取水施設及び洪水吐工詳細図 s=1:30

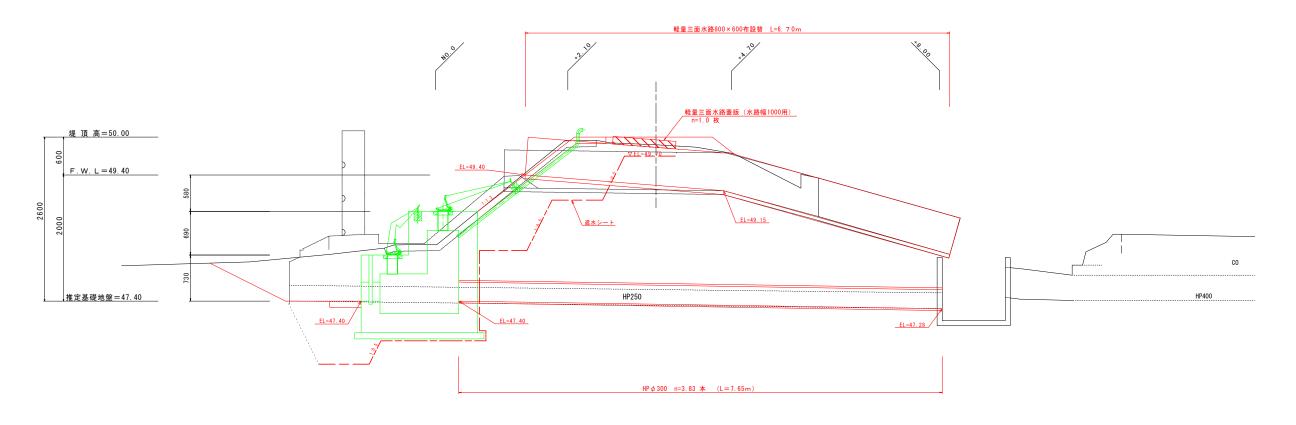

DL=45.00

底 樋 横 断 図 s = 1: 100

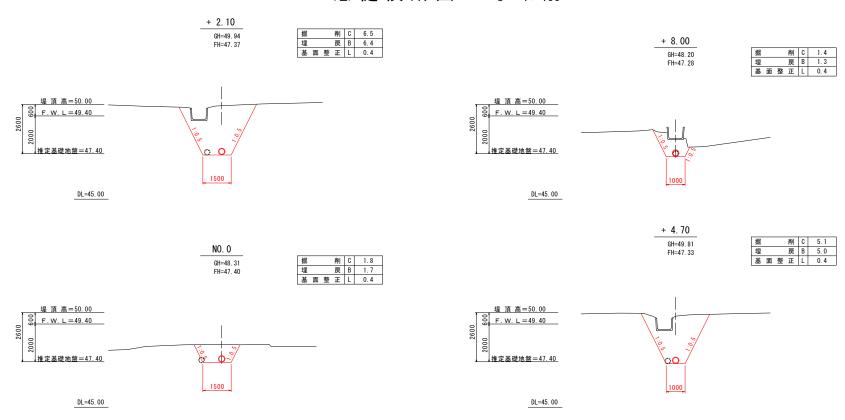


工事名	令和6年度	耕地災害復旧	事業 田渕池
図面名	取水施設	殳及び洪水吐	工詳細図
作成年月日		令和6年11月	
縮尺	図示	図面番号	3 / 11
会社名	株式会	会社 日豊測』	量設計
事業者名		串間市役所	

表面遮水工構造図

展 開 図 S={ # = 1 : 100 # = 1 : 100


<u>土砂吐部</u>

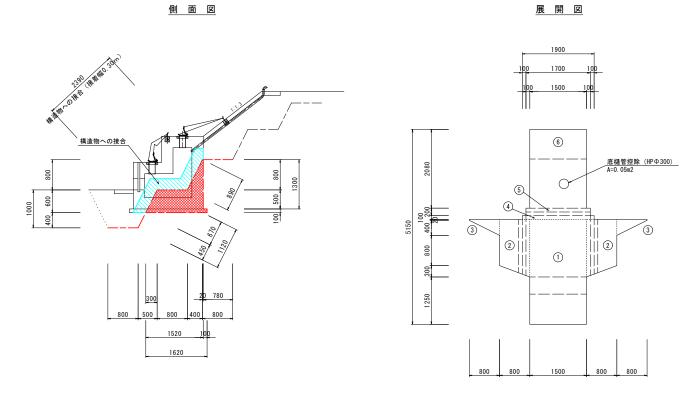


番号	L	В1	B 2	面積
0	1.00	7.68	7.68	7.68
2	1.65	7.68	7.68	12.67
3	1.50	3.27	3.27	4.91
4	(5. 31+4. 20) /2	7.68	7.68	36.52
(5)	(5. 06+3. 08) /2	7.68	7.68	31.26
6	1.00	7.68	7.68	7.68
		土砂吐工		12.39
			合 計	113.11 m

			土砂吐台	8数量計算表			
番号	区間距離		敷設(G .	面積	個数	面積
18 7	EZ (D) JEZ ME	B1(m)	B2(m)	平均幅(m)	(m²)	III XX	(m²)
1	1.50	2. 77	2. 77	2. 77	4.16	1	4.16
2	0.80	1. 52	1. 22	1. 37	1.10	2	2. 20
3	0.80	1. 22	0. 02	0. 62	0.50	2	1.00
4	1. 90	0. 10	0.10	0. 10	0.19	1	0.19
5	1. 70	0. 20	0. 20	0. 20	0.34	1	0.34
6	1.50	2. 08	2. 08	2. 08	3.12	1	3. 12
			控除			=	-0.05
			構造物への	接合	2.39 × 0.30 × 2	! =	1.43
					ä†	$\SigmaA \!=\!$	12.39

標 準 断 面 図 s = 1: 100

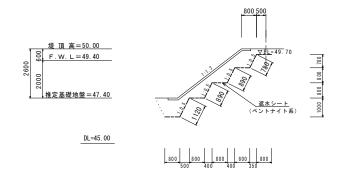


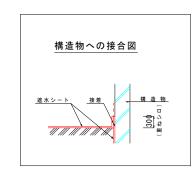


工事名	令和6年度 耕地災害復旧事業 田渕池					
図面名	表 面 遮 水 工					
作成年月日	令和6年11月					
縮尺	図示	図面番号	4 / 11			
会社名	株式会社 日豊測量設計					
事業者名	串間市役所					

張コンクリート構造図


展 開 図 S={ ^{縦 = 1 : 100} _{横 = 1 : 100}

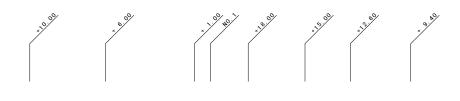

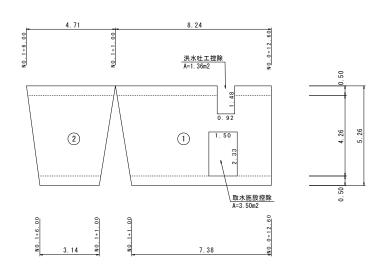

눉 그	ンクリート面積	計算 表		
:号	L	в1	В2	面 積
1)	(8. 24+7. 38) /2	5.26	5.26	41.08
2)	(4. 71+3. 14)/2	5.26	5.26	20.65
		洪水吐	工控除	- 1.36
		取水施	設控除	- 3.50
			合 計	56.87 m²

標準断面図 s = 1: 50

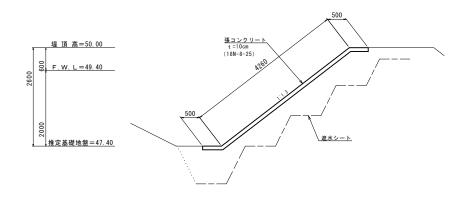


DL=45. 00


工事名	令和6年度 耕地災害復旧事業 田渕池						
図面名	張コンクリート構造図						
作成年月日		令和6年11月					
縮尺	図示	図面番号	5 / 11				
会社名	株式会社 日豊測量設計						
事業者名		串間市役所					

取水施設構造図




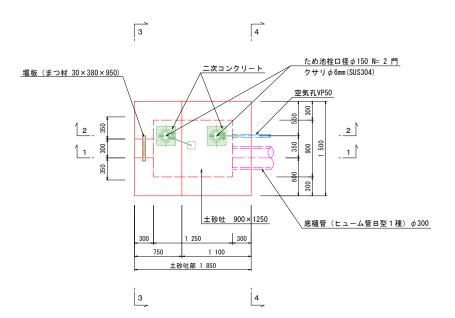


断面図

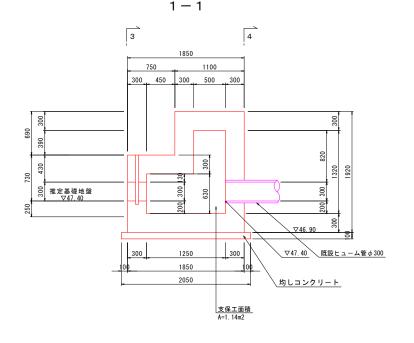


角落し図

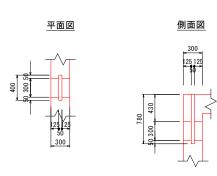


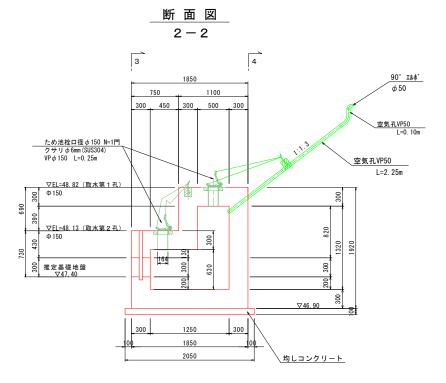


ため池栓詳細図

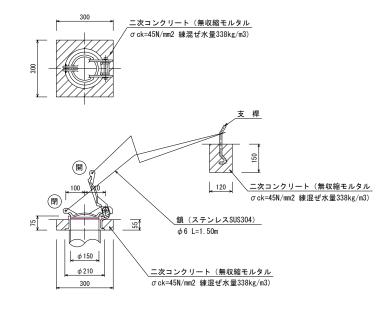



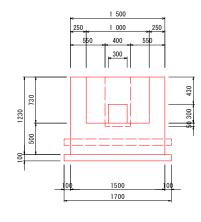

<u>断面図</u> 4-4

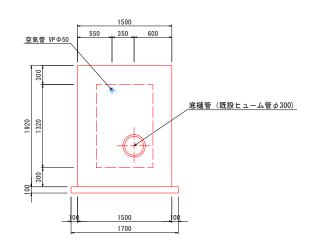


種別	規格		計算式	単位	数量
基面整正			2. 05 × 1. 70	m2	3. 49
均しコン型枠			(2. 05+1. 70) × 0. 10 × 2	m2	0. 75
均しコンクリート	σ ck=18-8-25		2. 05×1. 70×0. 10	m3	0. 35
型枠		側 前背面 内 側	$\begin{array}{llllllllllllllllllllllllllllllllllll$	m2	16. 73
コンクリート	σ ck=21-12-25	控除	$\begin{array}{llllllllllllllllllllllllllllllllllll$	m3	3. 46
* 4	無筋構造物			m3	0. 35
養生	鉄筋構造物			m3	3. 46
鉄筋	SD295A D13		44. 9+80. 6+293. 0	kg	418. 50
	VP φ 50		2. 25+0. 10	m	2. 35
#E は #E TL * f	45° Ιルホ° φ 50			個	1.0
塩ビ管及び 継ぎ手(空気孔)	90° Ιルホ° φ50			個	1.0
1 11 11 14	ため池栓口径 ø 150 SUS 鎖 1.5m			門	2.0
ため池栓	二次コンクリート 無収縮モルタルのck=45N/mm2		(0. 30 × 0. 30 × 0. 055 × 2) + (0. 12 × 0. 15 × 0. 12 × 2)	m3	0. 01
堰板	松材		30 × 380 × 950	組	1.00
支 保 工	パイプサポート支保工 HK4.0m 40KN/m2以下		(1. 25 × 1. 32-0. 75 × 0. 69) × 0. 9	空m3	1. 02

ſ	工事名	令和6年	度	耕地災害復旧	事業 田渕池	
	図面名	取水施設構造図				
	作成年月日	令和6年11月				
	縮尺	図示		図面番号	6 / 11	
Ī	会社名	株式会社 日豊測量設計				
Ī	事業者名	串間市役所				

耕 地 災 害 復 旧 事 業 田 渕 池 土砂吐部配筋図(その 1)

S = 1 : 3 0

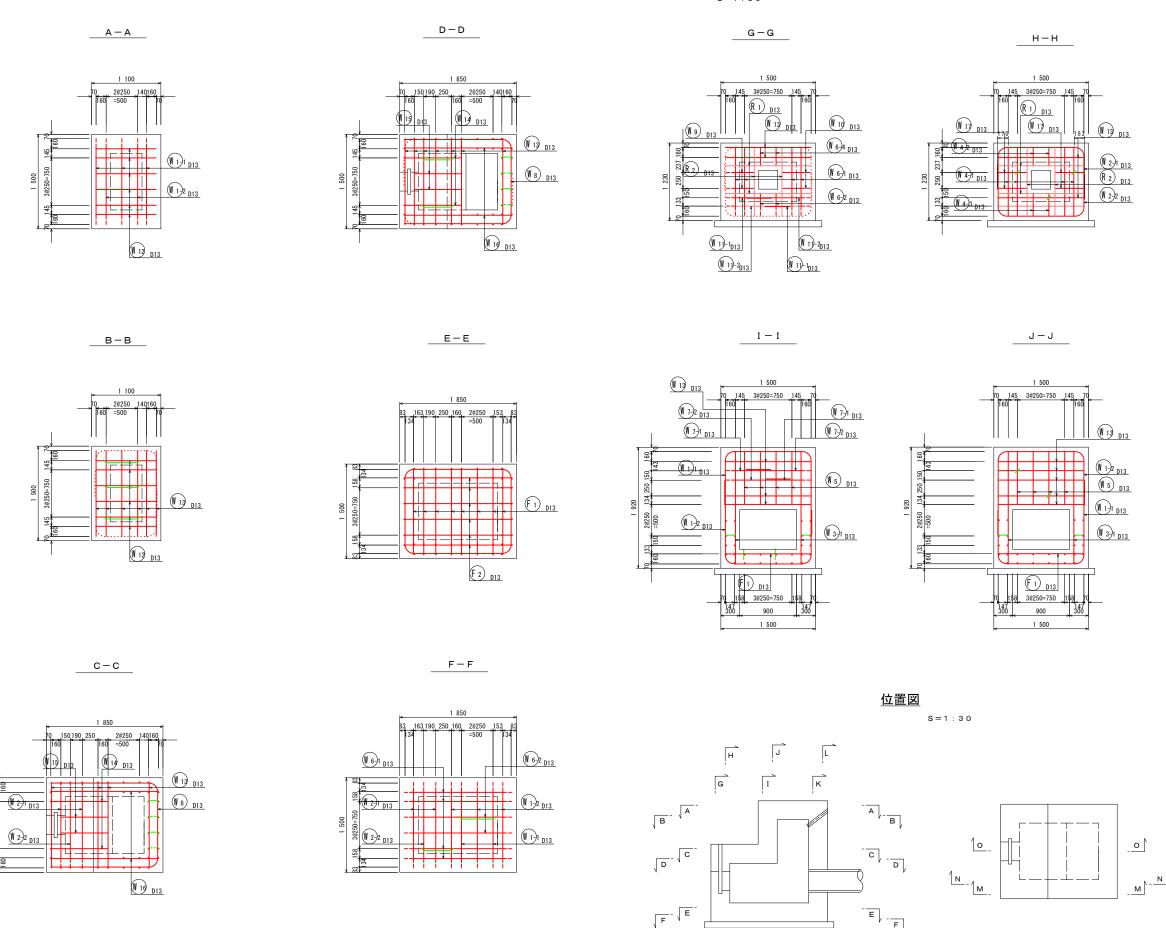

注意事項


- 1. 寸法の規格は、特に示さない限り標高は(m)とし、 その他は(mm)とする。
- 2. コンクリートの規格は以下のとおりとする。 均しコンクリート 18N-8-25 鉄筋コンクリート 21N-12-25
- 3. 鉄筋の定着長

鉄筋の定着長は、以下の通りとする。 D13@250 30 Φ (SD295A) L=390


<u>組 立 図</u>

底版部

S = 1 : 2 0

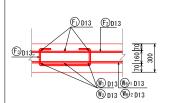


側壁部

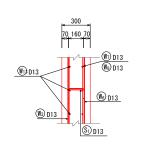


工事名	令和6年度	耕地災害復旧	事業 田渕池			
図面名	土砂吐部配筋図(その 1)					
作成年月日		令和6年11月				
縮尺	図示	図面番号	7 / 11			
会社名	株式会社 日豊測量設計					
事業者名	串間市役所					

耕 地 災 害 復 旧 事 業 田 渕 池 土砂吐部配筋図(その 2)

S = 1 : 3 0

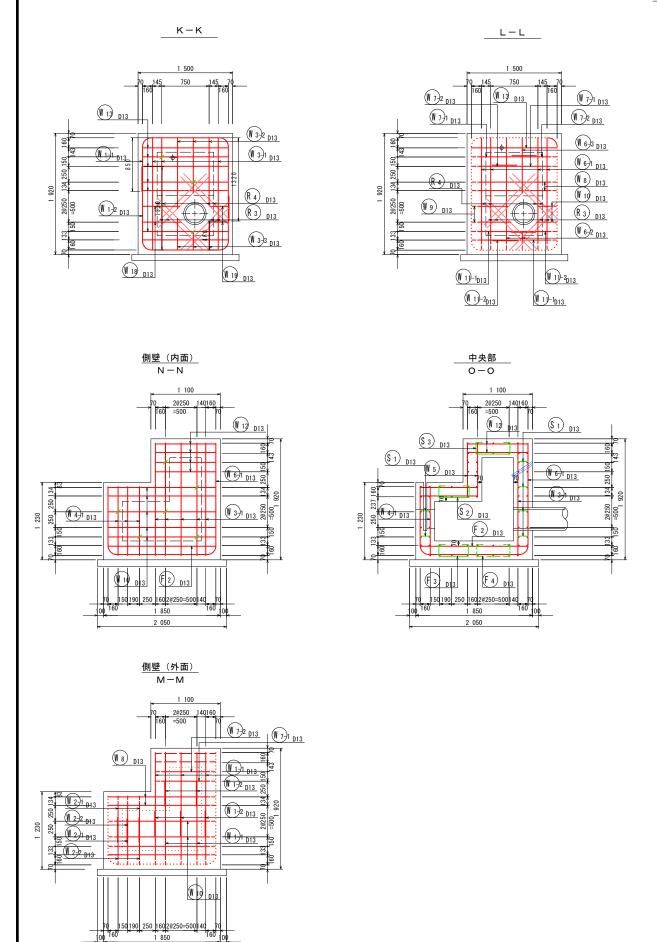

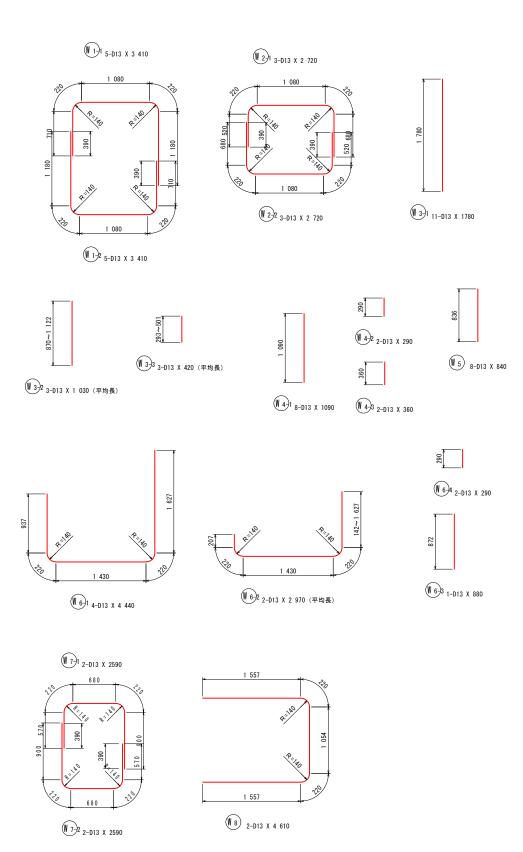


注 意 事 項

- 1. 寸法の規格は、特に示さない限り標高は(m)とし、 その他は(mm)とする。
- 2. コンクリートの規格は以下のとおりとする。 均しコンクリート 18N-8-25 鉄筋コンクリート 21N-12-25
- 3. 鉄筋の定着長


鉄筋の定着長は、以下の通りとする。 D13@250 30Φ (SD295A) L=390



底版部

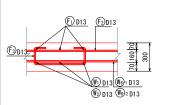


側壁部

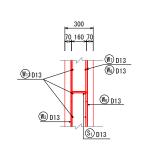

工事名	令和6年度 耕地災害復旧事業 田渕池					
図面名	土砂吐部配筋図(その2)					
作成年月日	令和6年11月					
縮尺	図示	図面番号	8 / 11			
会社名	株式会社 日豊測量設計					
事業者名	串間市役所					

耕地災害復旧事業 田渕池 土砂吐部配筋図(その3)

S = 1 : 3 0

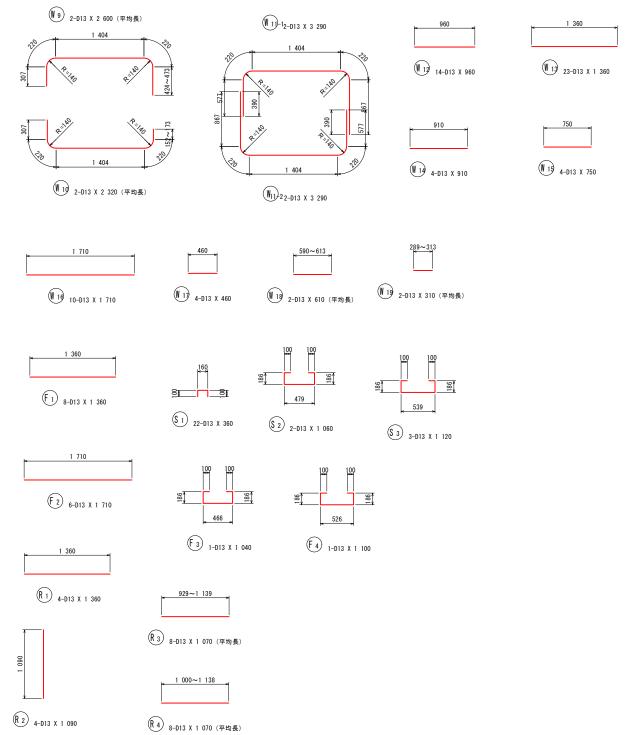


失	筋	晳	量	表	
^	13/3	$\overline{}$	=	-	


	刀貝当						14.	
記号	径	長さ	本 数	単位質量	一本当り質量	質 量	摘	要
		(mm)		(kg/m)	(kg/本)	(kg)		
F 1	D13	1360	8	0.995	1.35	10.8		
F 2	D13	1710	6	0.995	1.70	10.2		
F ₃	D13	1040	1	0.995	1.03	1.0		
F ₄	D13	1100	1	0.995	1.09	1.1		
						23.1		
_								
R 1	D13	1360	4	0.995	1.35	5.4		
R 2	D13	1090	4	0.995	1.08	4.3	I	
R 3	D13	1070	8	0.995	1.06	8.5		(平均長)
R 4	D 1 3	1070	8	0.995	1.06	8.5		(平均長)
						26.7		
. 1	240			0.005		7.0		
S 1	D13	360	2 2	0.995	0.358	7.9		
S 2	D13	1060	2	0.995	1.05	2.1		
S 3	D13	1120	3	0.995	1.11	3.3		
						13.3		
w I	D 1 0	0.110	-	0 005		17.0		
W 1-1 W 1-2	D13	3410	5	0.995	3.39	17.0	О.	
_	D13	3410 2720	3	0.995	3.39	17.0) [
W 2-1	D13		3		2.71	8.1		
W 2-2 W 3-1	D13	2720 1780	11	0.995	2.71 1.77	8.1		
		1780	3		1.77			(THE)
W 3-2	D13	420	3	0.995		3.1	- 1	(平均長)
W 3-3	D13	1090	8	0.995	0.418			(平均長)
	D13	290	2	0.995	1.08	8.6		
W 4-2			2		0.289		1	
W 4-3	D13	360		0.995		0.7	1	
W 5	D13	8 4 0 4 4 4 0	8	0.995	0.836 4.42	6.7	. 1	
W 6-1		2970	2		2.96			(TH)=1
W 6-2	D13			0.995		5.9	<u> </u>	(平均長)
W 6-3	D13	8 8 0 2 9 0	1 2	0.995	0.876 0.289	0.9	1	
W 6-4			2		2.58	5.2		
W 7-1	D13	2590 2590	2	0.995	2.58			
W 7-2	D13	4610	2	0.995	4.59	5.2		
W 8			2		4.59 2.59	9.2]	(TH) E
	D13	2600 2320	2	0.995	2.39	4.6	1 1	(平均長)
W 10 W 11-1	D13	3290	2	0.995	3.27	6.5		(十均長)
	D13	3290	2	0.995	3.27	6.5	<u>' </u>	
W 11-2 W 12	D13	960	14	0.995	0.955	13.4		
W 13	D13	1360	23	0.995	1.35	31.1		
W 14	D13	910	4	0.995	0.905	3.6		
W 15	D13	750	4	0.995	0.746	3.0		
W 16	D13	1710	10	0.995	1.70	17.0		
W 17	D13	460	4	0.995	0.458	1.8		
W 18	D13	610	2	0.995	0.438	1.8		(平均長)
W 19	D13	310	2	0.995	0.807	0.6		(平均長)
m 19	טוט	310	2	0.333	0.300	229.9		(十均反)
						229.9		
		合 計 D13		202 0 ka				
		合 計 D13 総質量		293.0 kg 293.0 kg				
		100 兵里		LUU. U Kg				

工事名	令和6年度 非	耕地災害復旧	事業 田渕池			
図面名	土砂吐部配筋図(その3)					
作成年月日	令和6年11月					
縮尺	図示	図面番号	9 / 11			
会社名	株式会社 日豊測量設計					
事業者名	串間市役所					


耕地災害復旧事業 田渕池 取 壊 し


張りコンクリート展開図

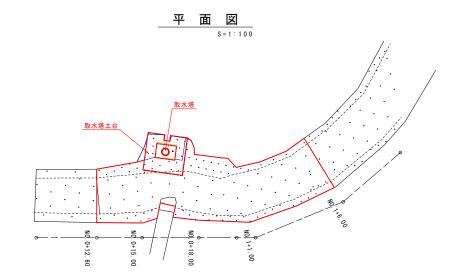


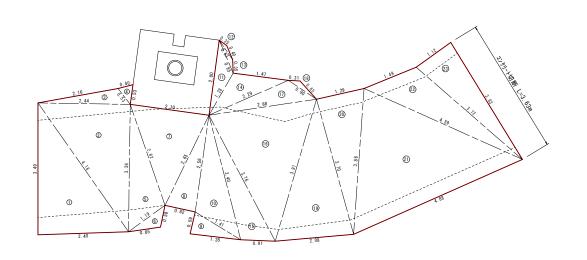


取水塔土台平面図

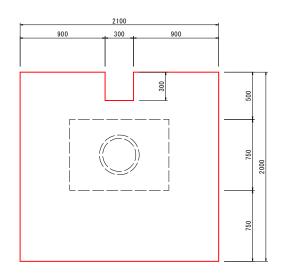

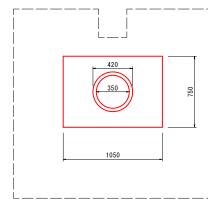

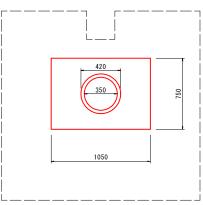

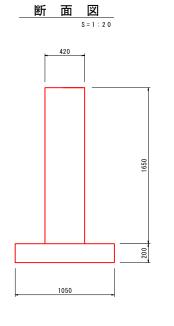

 $HP\phi250$



L = 9.7 2m2 (2.43×3) V = 9.72 × (0.153×.153× π -0.125×0.125× π) = 0.24 m3

記号	a	ь	С	s	面積 ㎡
1	3.49	2. 40	4. 16	5. 03	4. 21
2	2.44	4. 16	3.36	4. 98	4.10
3	2.16	2.44	0.53	2.57	0.53
4	0.40	0.53	0.53	0.73	0.10
5	2.82	3.36	1. 19	3.69	1.63
6	0.59	1. 19	0.85	1.32	0.24
7	2. 10	2. 82	2. 65	3. 79	2.66
В	2. 58	2. 65	0.82	3.03	1.07
9	1. 35	1.41	0.59	1.68	0.40
10	3.40	2. 58	1.41	3. 70	1.69
11	2.00	1. 28	0.95	2. 12	0.50
12	0. 25	0.63	0.40	0.64	0.02
13	0.63	0.95	0.35	0.97	0.06
14	1. 28	2. 29	1. 47	2. 52	0.87
15	3. 76	3.40	0.91	4.04	1.51
16	2.88	3. 76	3. 91	5. 28	5.14
17	2. 29	2.88	0.90	3.04	0.88
18	0.31	0.90	0.65	0.93	0.07
19	3. 70	3.91	2.08	4. 85	3.81
20	1. 29	3. 70	3.86	4. 43	2.41
21	4. 59	3.86	4. 88	6. 67	8.35
22	1. 49	4. 59	3. 72	4. 90	2.47
23	1. 12	3. 72	3.63	4. 24	2.05
				面積 ㎡	44.77
35	- > . 6 .1	,	44.77		

張りコンクリート V = 44.77 m2 × 0.10 =4.48 m3

70.721.0	- M = 2					
名	称	規	格	計算式	単位	数 量
コンク	リート	無	筋	2.06 + 0.39 + 4.48	m³	6. 93
コンク	リート	鉄	筋		m³	0. 24
コンクリ	一卜切断	t = 1	0 c m		m	3. 63

産業廃棄物処理 数量表


名	称	規	格	計算式	単位	数量
コンクリ	J — F	無	筋	2.06 + 0.39 + 4.48	m³	6. 93
コンクリ	J — F	鉄	筋		m³	0. 24

工事名	令和6年度	耕地災害復旧	事業 田渕池		
図面名	取壊し				
作成年月日	令和6年11月				
縮尺	図示	図面番号	10 / 11		
会社名	株式会社 日豊測量設計				
事業者名	串間市役所				

断面図

2100

仮設計画 s = 1: 200

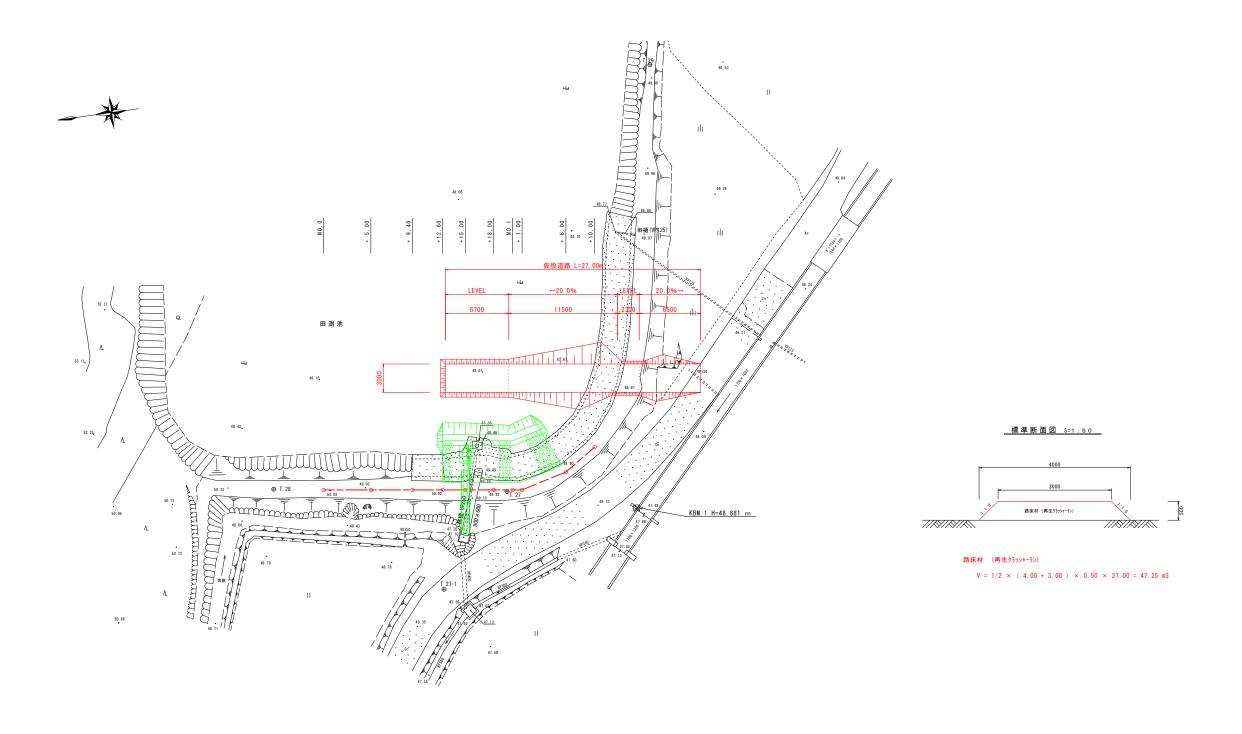

工事名	令和6年度 非	耕地災害復旧	事業 田渕池		
図面名	仮設計画				
作成年月日	令和6年11月				
縮尺	図示	図面番号	11 / 11		
会社名	株式会社 日豊測量設計 串間市役所				
事業者名					